


別添1 那須平成の森平面図等

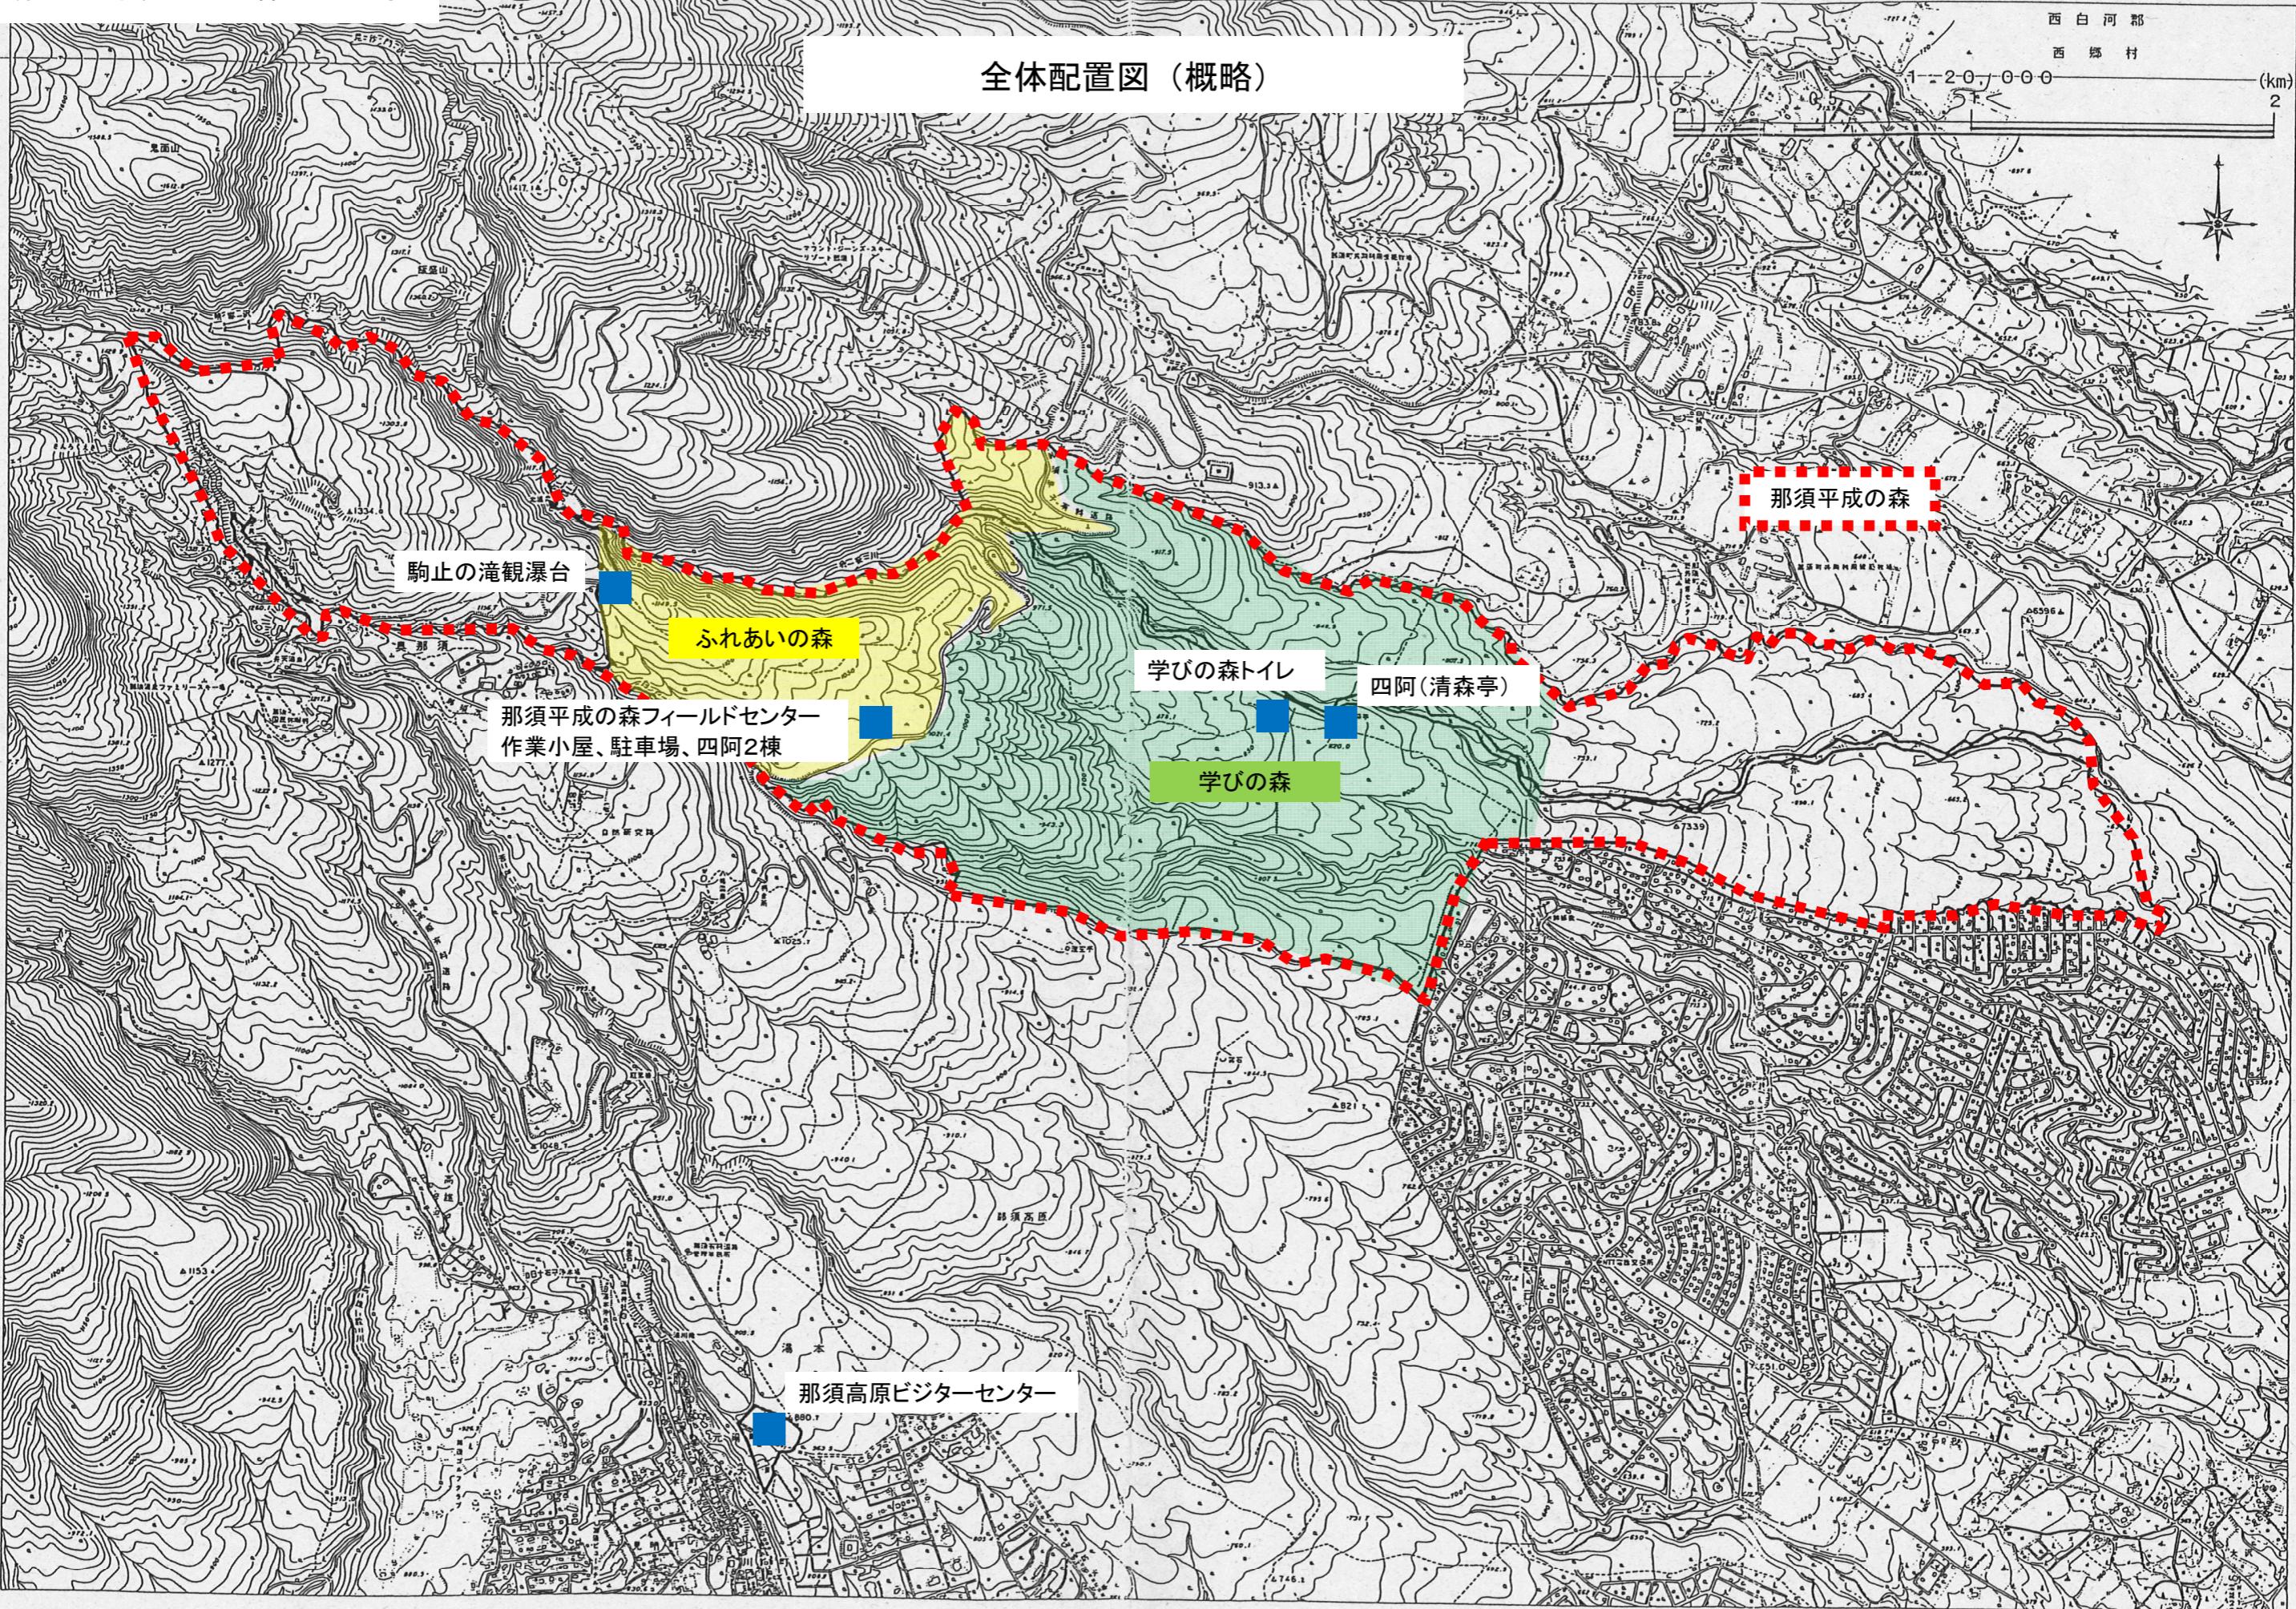

那須御用邸（北側）配置図

那須平成の森 ふれあいの森 散策マップ


Forest Recreation Zone (Open to the Public)






那須平成の森フィールドセンター
〒325-0302 栃木県那須郡那須町高久丙3254
TEL.0287-746808 FAX.0287-746809
ホームページ <http://www.nasuheiseinomori.go.jp>



那須平成の森フィールドセンター周辺配置図

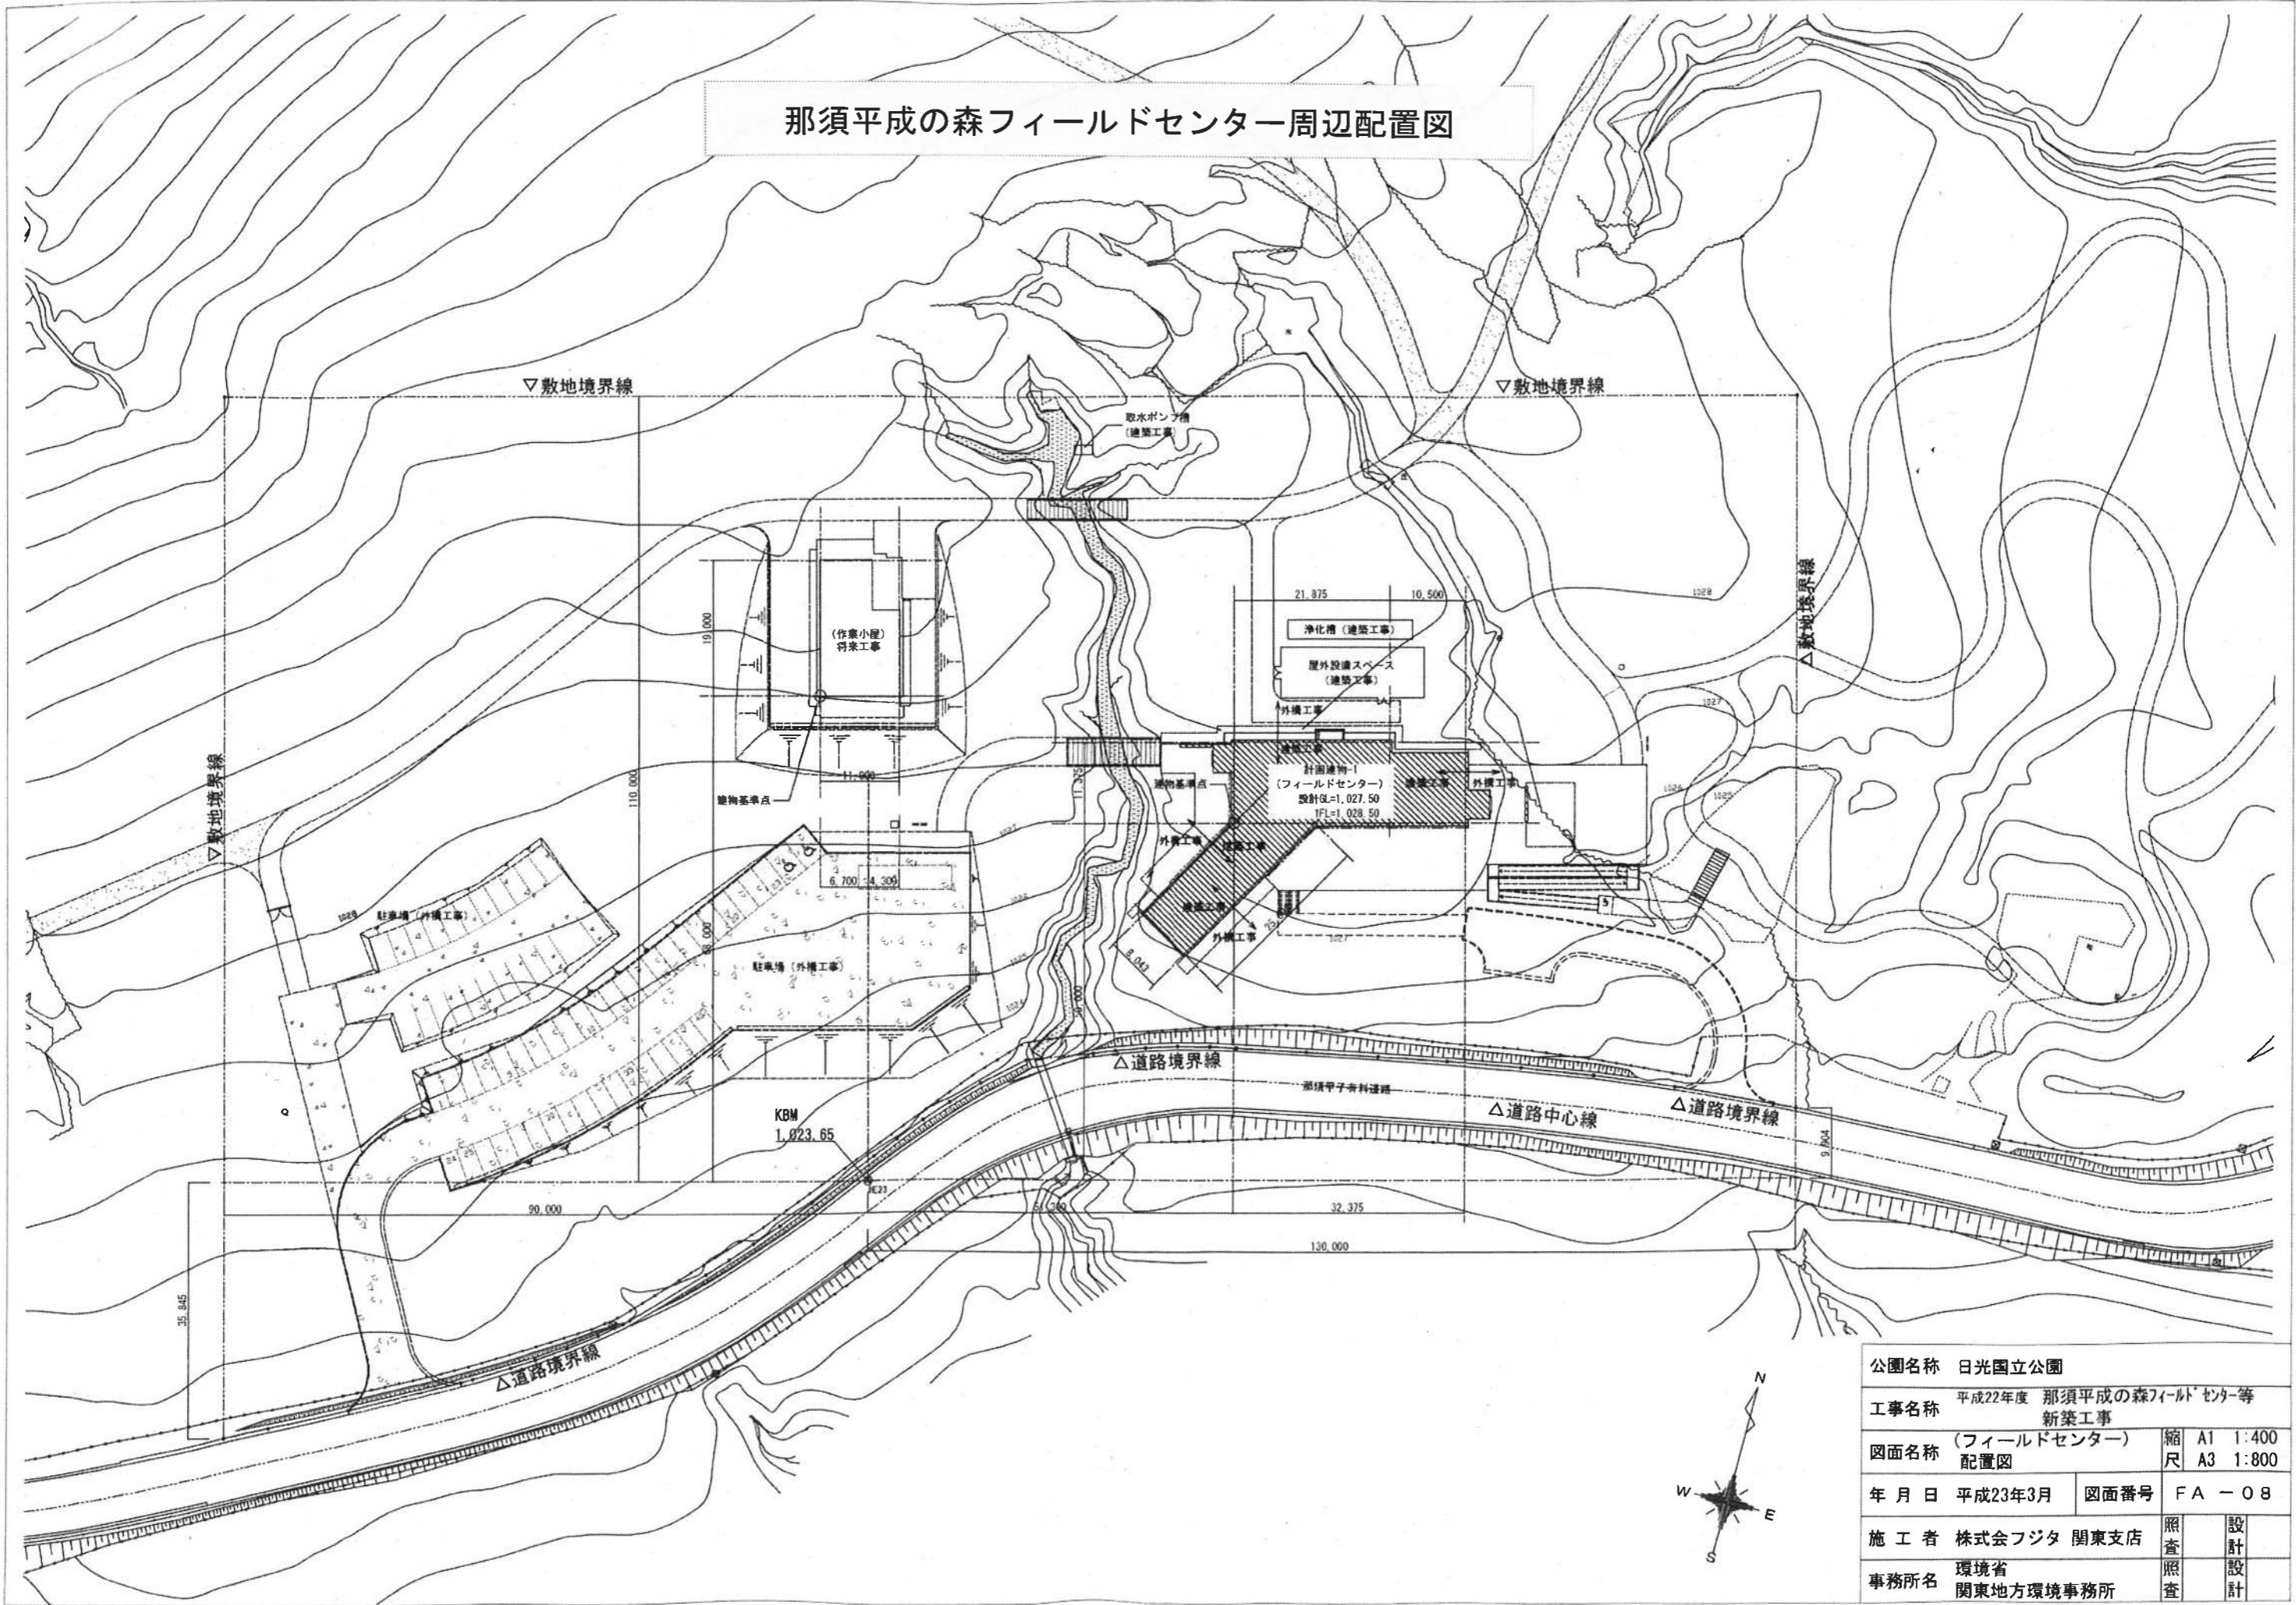

那須平成の森フィールドセンター立面図

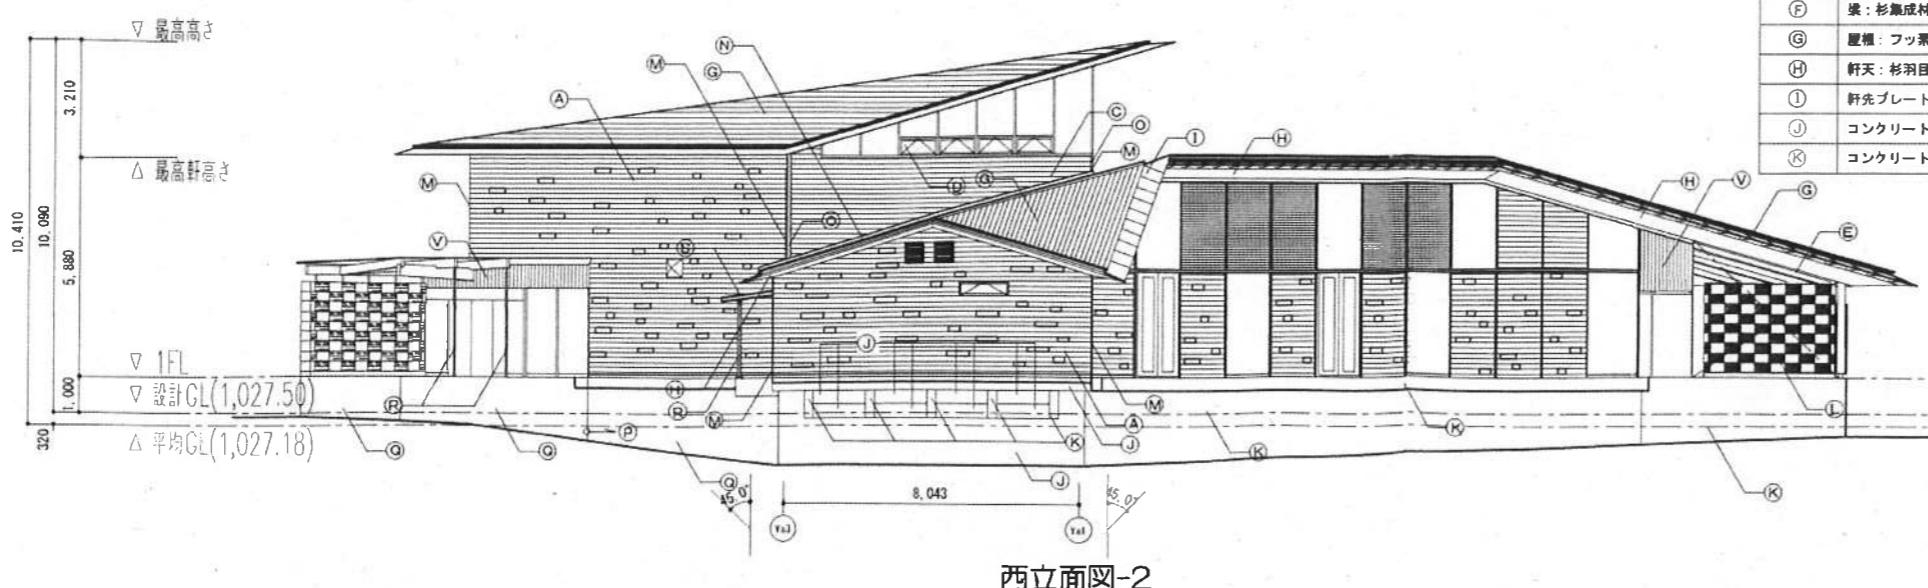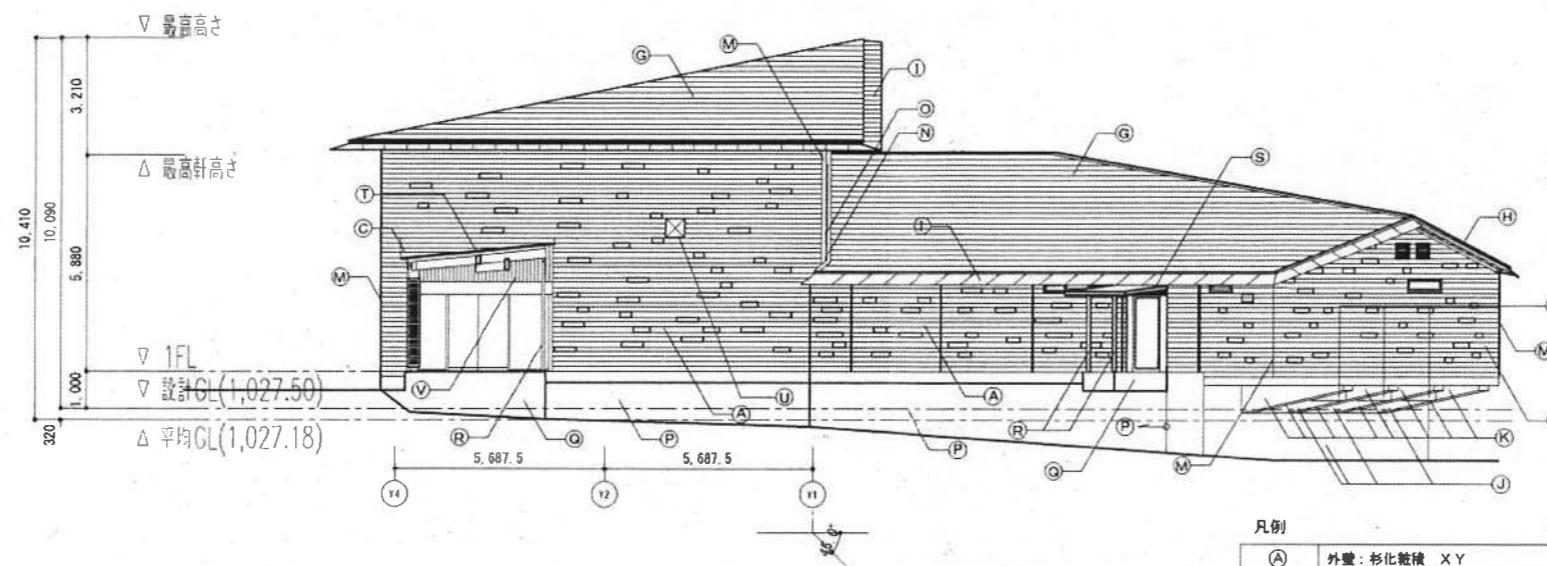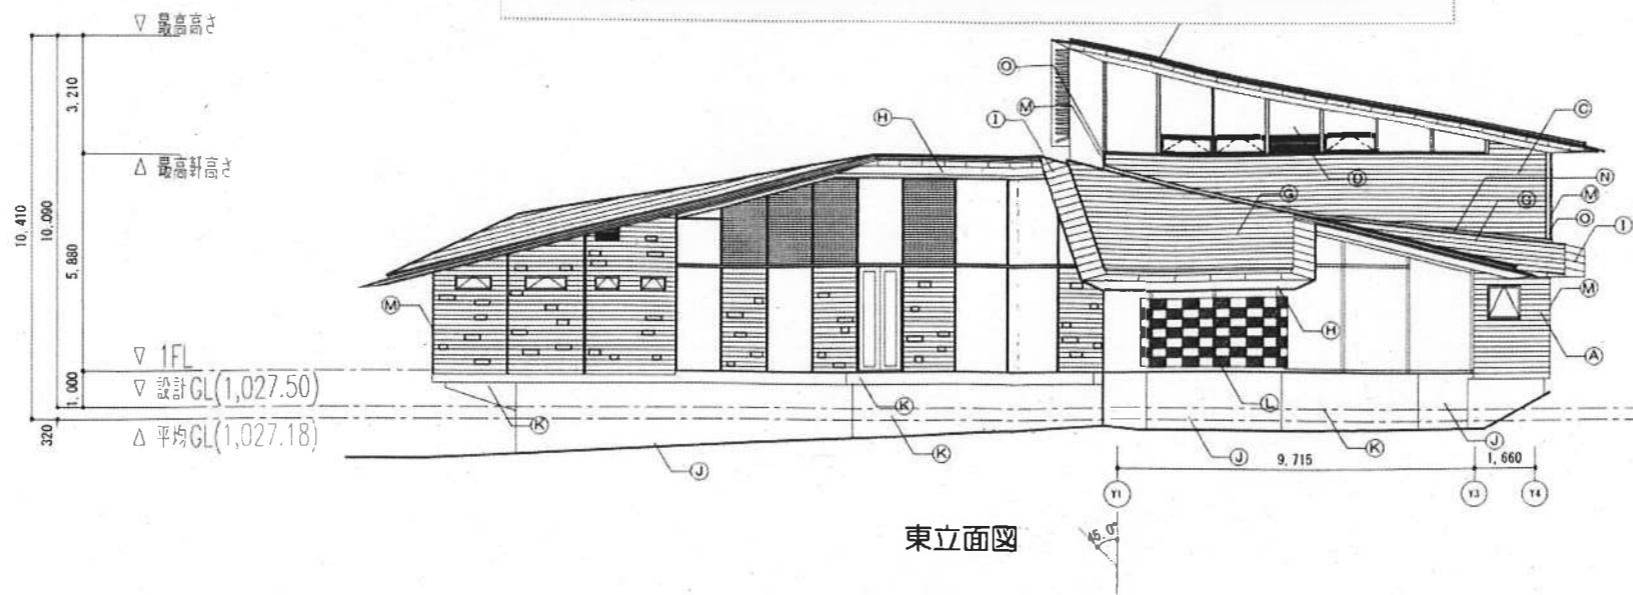


凡例	
(A)	外壁: 杉化粧版 XY
(B)	木ルーバー Φ35 XY ステンレス防虫網付+アルミサッシ(引違窓)
(C)	外壁: 杉横目板張 Φ25(本実加工) XY
(D)	窓ガラス
(E)	柱: 杉集成材 XY
(F)	梁: 杉集成材 XY
(G)	屋根: フッ素樹脂塗付ステンレス鋼板 平葺き
(H)	軒天: 杉羽目板張 Φ12(本実加工) (構造用合板 Φ9 下地) XY
(I)	軒先プレート
(J)	コンクリート杉木本类型鉄化鉄打放しの上、RDC
(K)	コンクリート打放しの上、RDC
(L)	防風壁: 芦野石
(M)	ステンレス FB-4×65 HL
(N)	雨押え(屋根同材)
(O)	外壁見切縫 杉 XY
(P)	壁布防水
(Q)	コンクリート打放し
(R)	スチール 溶融亜鉛メッキの上 2-U E
(S)	アルミニウム フッ素樹脂塗付塗装
(T)	耐候性鋼
(U)	ペレットストップ給排水口カバー(耐候性鋼)
(V)	外壁: 杉織羽目板張 Φ25(本実加工) XY

公園名称	日光国立公園
工事名称	平成22年度 那須平成の森フィールドセンター等 新築工事
図面名称	(フィールドセンター) 立面図 (2)
年月日	平成23年3月
施工者	株式会社フジタ 関東支店
事務所名	環境省 関東地方環境事務所
縮尺	A1 1:100 A3 1:200
図面番号	F A - 15
照査	設計
照査	設計

那須平成の森フィールドセンター平面図

102

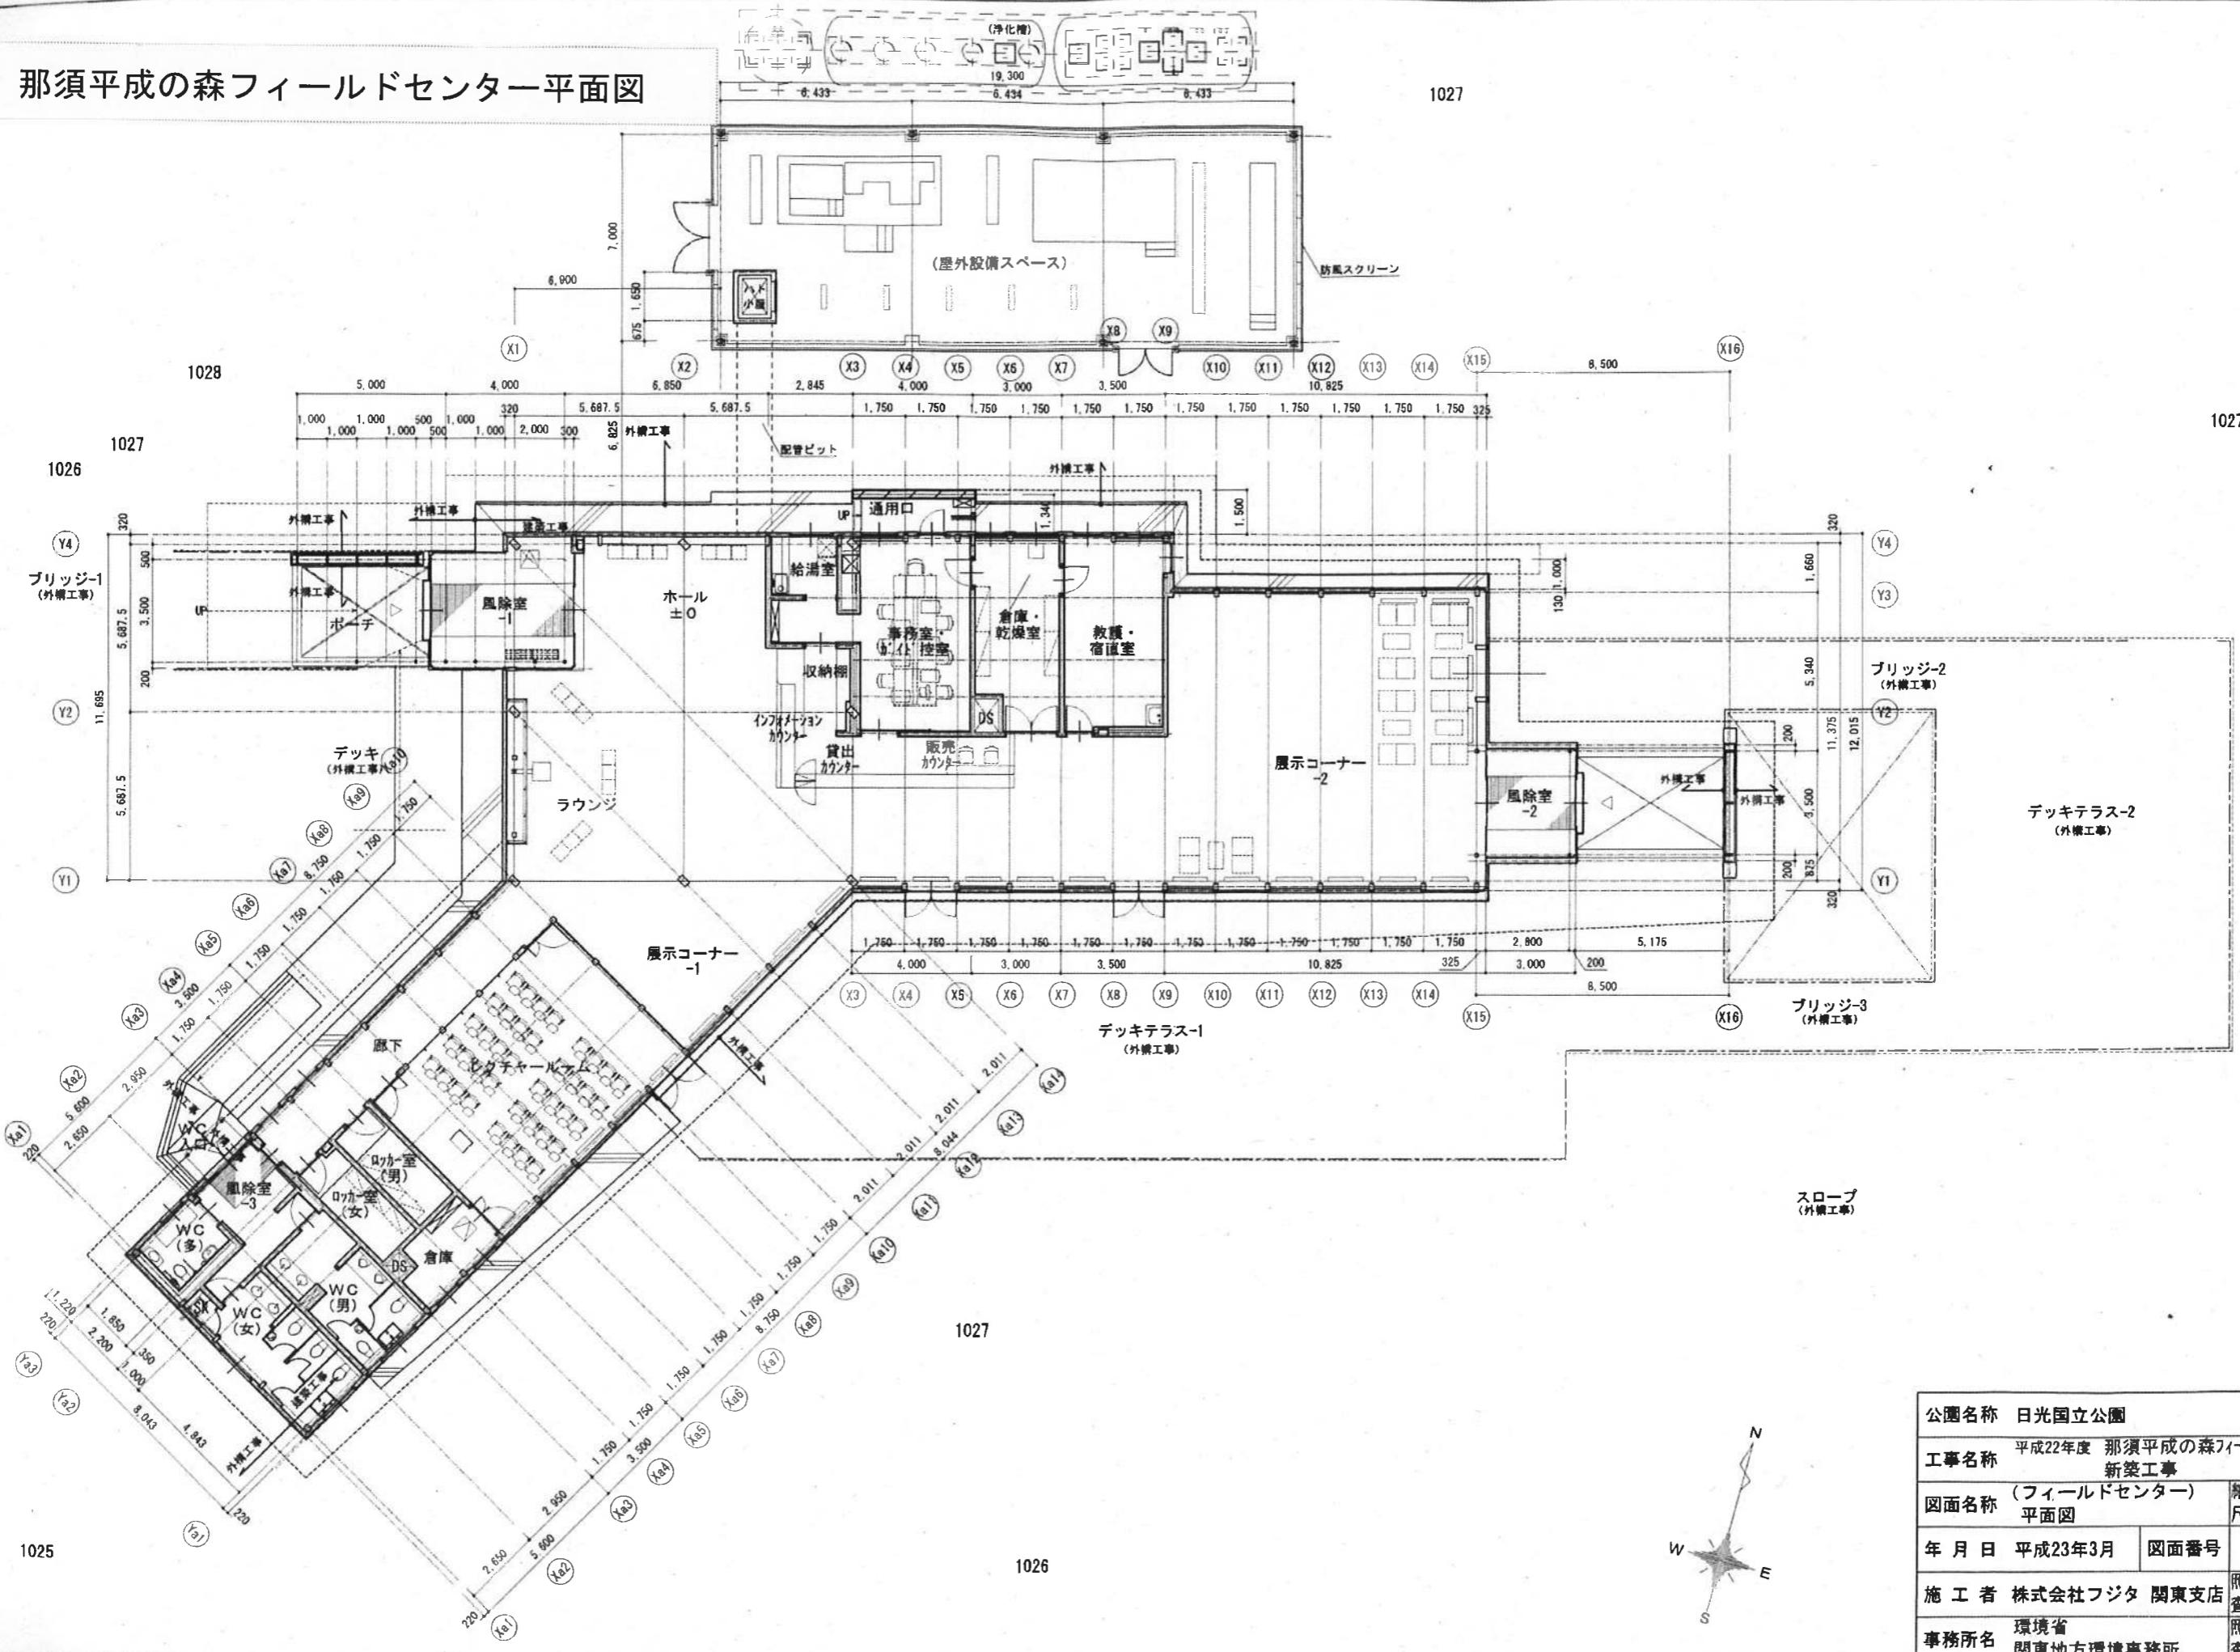

公园名称 日光国立公园

平成22年度 那須平成の森フィールドセンター等
新築工事


図面名称	(フィールドセンター)	縮尺	A1 1:100
	平面図	尺	A3 1:200

年月日 平成23年3月 図面番号 FA-12


施工者 株式会社フジタ 関東支店

事務所名 環境省
関東地方環境事務所 照査 設計


作業小屋立面図

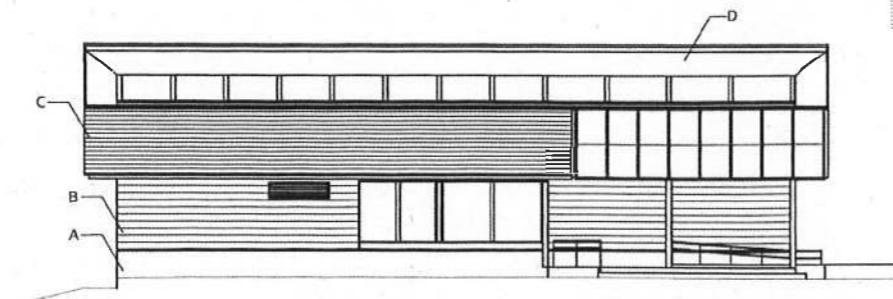


東側立面図
A 3,000 B 3,000 C 3,000 D 3,000 E 19,000 F 3,500 G 3,500

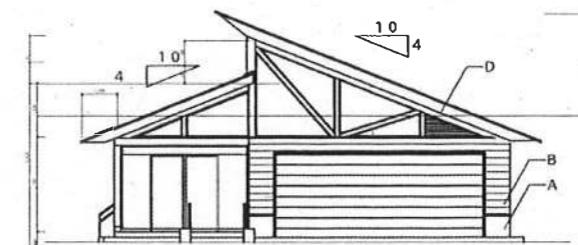


北側立面図
3 3,800 2 11,000 1

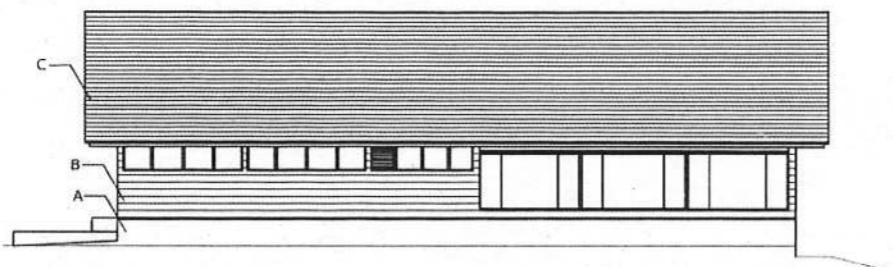


西側立面図
G 3,500 F 3,500 E 3,000 D 3,000 C 3,000 B 3,000 A

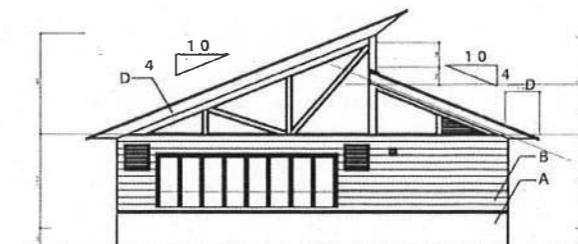

南側立面図
1 7,200 2 11,000 3 3,800

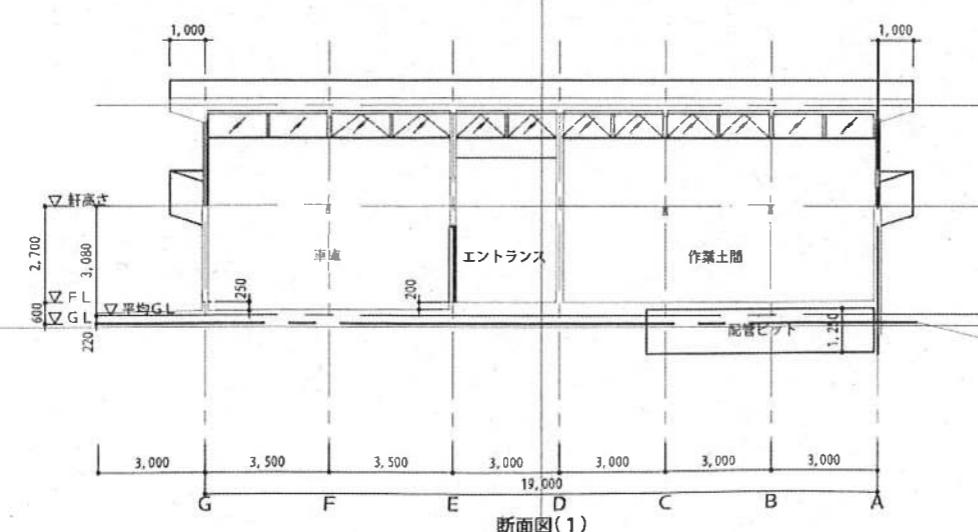

断面図(1)

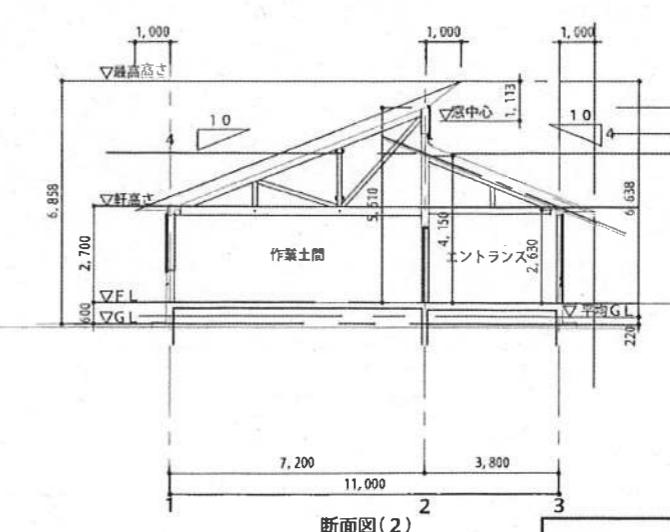

断面図(2)

凡例	
外巾木	A コンクリート杉本実型枠打放し RDC
外壁	B 杉横羽目板ア25 MH
屋根	C フッ素樹脂焼付ステンレス鋼板段葺き
軒天	D 杉板ア12張 MH

平均天井高さ

$$\text{エントランス} : ((4.150 + 2.630) \times 3.800 / 2) \times 5.400 + ((5.520 + 5.065) \times 1.200 / 2) \times 3.000 \\ + (2,400 \times 1,600 \times 2,400) + (2,400 \times 1,900 \times 1,200) / 30.24 \\ = (69.56 + 19.05 + 9.21 + 5.47) / 30.24 = 3.41\text{m}$$

作業土間

$$: (5.510 + 2.630) / 2 = 4.070\text{m}$$

車庫

$$: ((5.510 + 2.630) + (0.250 + 0.200)) / 2 = 4.295\text{m}$$

公園名称 日光国立公園

工事名称 平成23年度 那須平成の森作業小屋
新築工事


図面名称 立面図・断面図
縮尺 A1 1:100
A3 1:200

年月日 平成24年4月 図面番号 SA - 12

会社名 石川建設株式会社
照査 設計

事務所名 環境省
関東地方環境事務所
照査 設計


作業小屋平面図

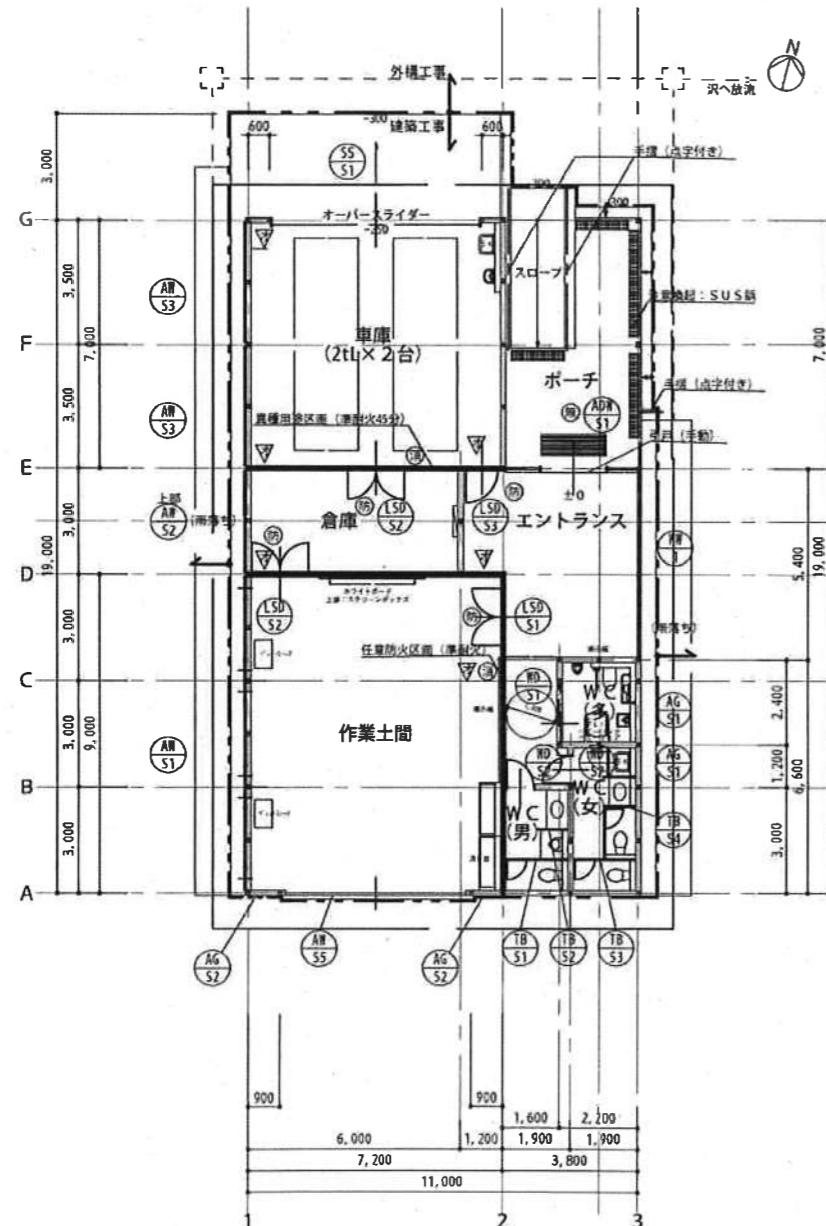

1階平面図 S=1:10

【作業土間の利用目的】
来場者による木工などの体験学習を行うスペースとして計画する。

・法28条3項、法35条の2に該当する火気使用を行う設備の設置は行わない。⑩: 消火器BOX 作業土間 罫: 杉杉木板張(平型丁番)
 危険物・LPG使用なし
 BOX: スチールレ1.6(埋込型)既製品 (UF8-1P-231同等品)
 文字: カラー・アクリル板 Φ3
 ベレットストーブ使用あり
 車庫 罫: BOBX共: スチールレ1.6(埋込型)既製品 (UF8-1F-200)
 消火器 ABC10型3.5kg
 □: 鋼瓶オペレーター(埋込型)
 (記): 消防活動上有効な開口部(無効箇所記定)

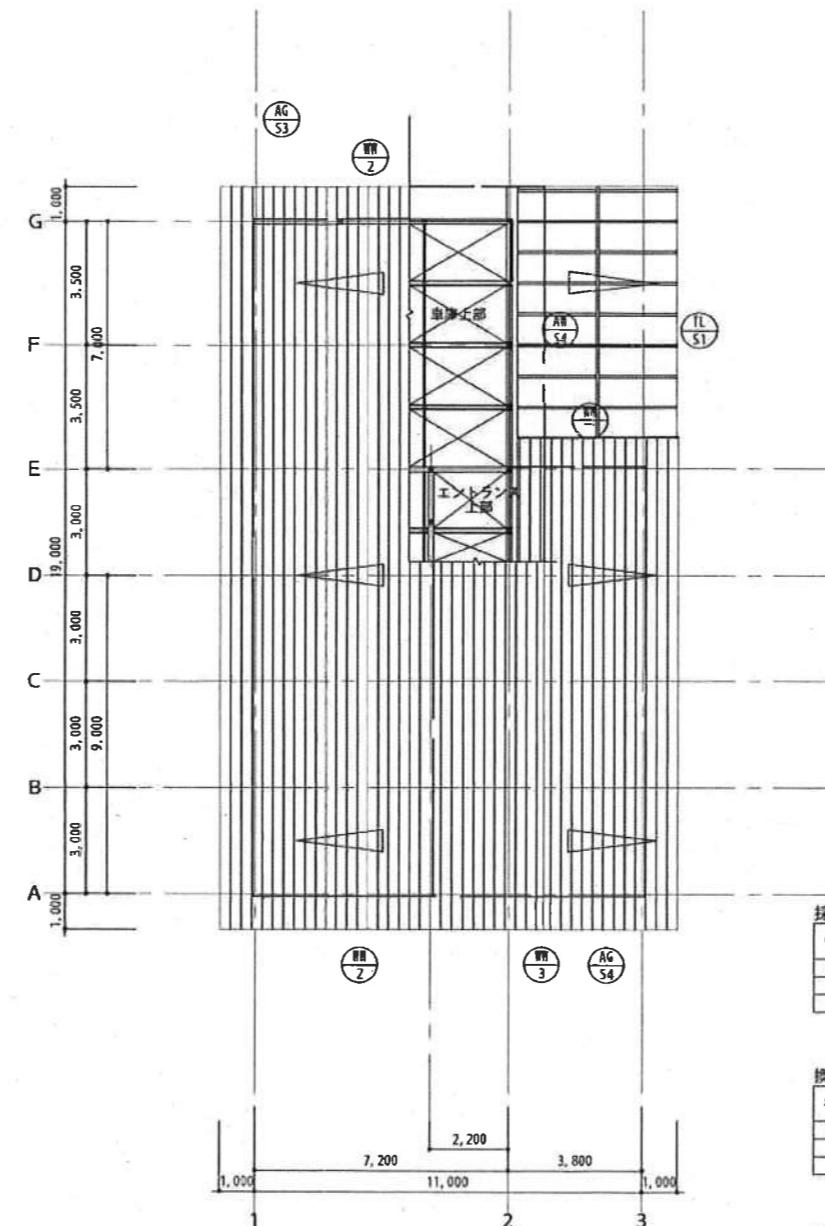

屋根伏図 S=1:100

野球名	記号	計算値(点)			工具費計(点)	
エントラス	11	3,800	×	3,800	=	26,520
	12	1,200	×	1,200	=	3,600
	13	1,600	×	1,600	=	3,840
	14	1,700	×	1,700	=	3,420
	15	1,700	×	1,700	=	3,420
内田土留	16	2,200	×	2,200	=	14,880
女子トライ	17	1,900	×	1,900	=	5,700
男子トライ	18	1,900	×	4,200	=	7,980
多目的トイ	19	2,200	×	2,200	=	14,800
青森	20	6,000	×	6,000	=	18,000
東京	21	1,200	×	1,200	=	36,000
計測会場					162,400	162,400

公园名称 口当国立公园

公園名称 白兎園
工事名称 平成23年度 那須平成の森作業小屋
新築工事


図面名称 平面図・屋根伏図 縮尺 A1 1:100, 200
A3 1:200, 400

年月日 平成24年4月 図面番号 SA-11


会社名 石川建設株式会社

事務所名 環境省
関東地方環境事務所


車椅子対応園路平面図

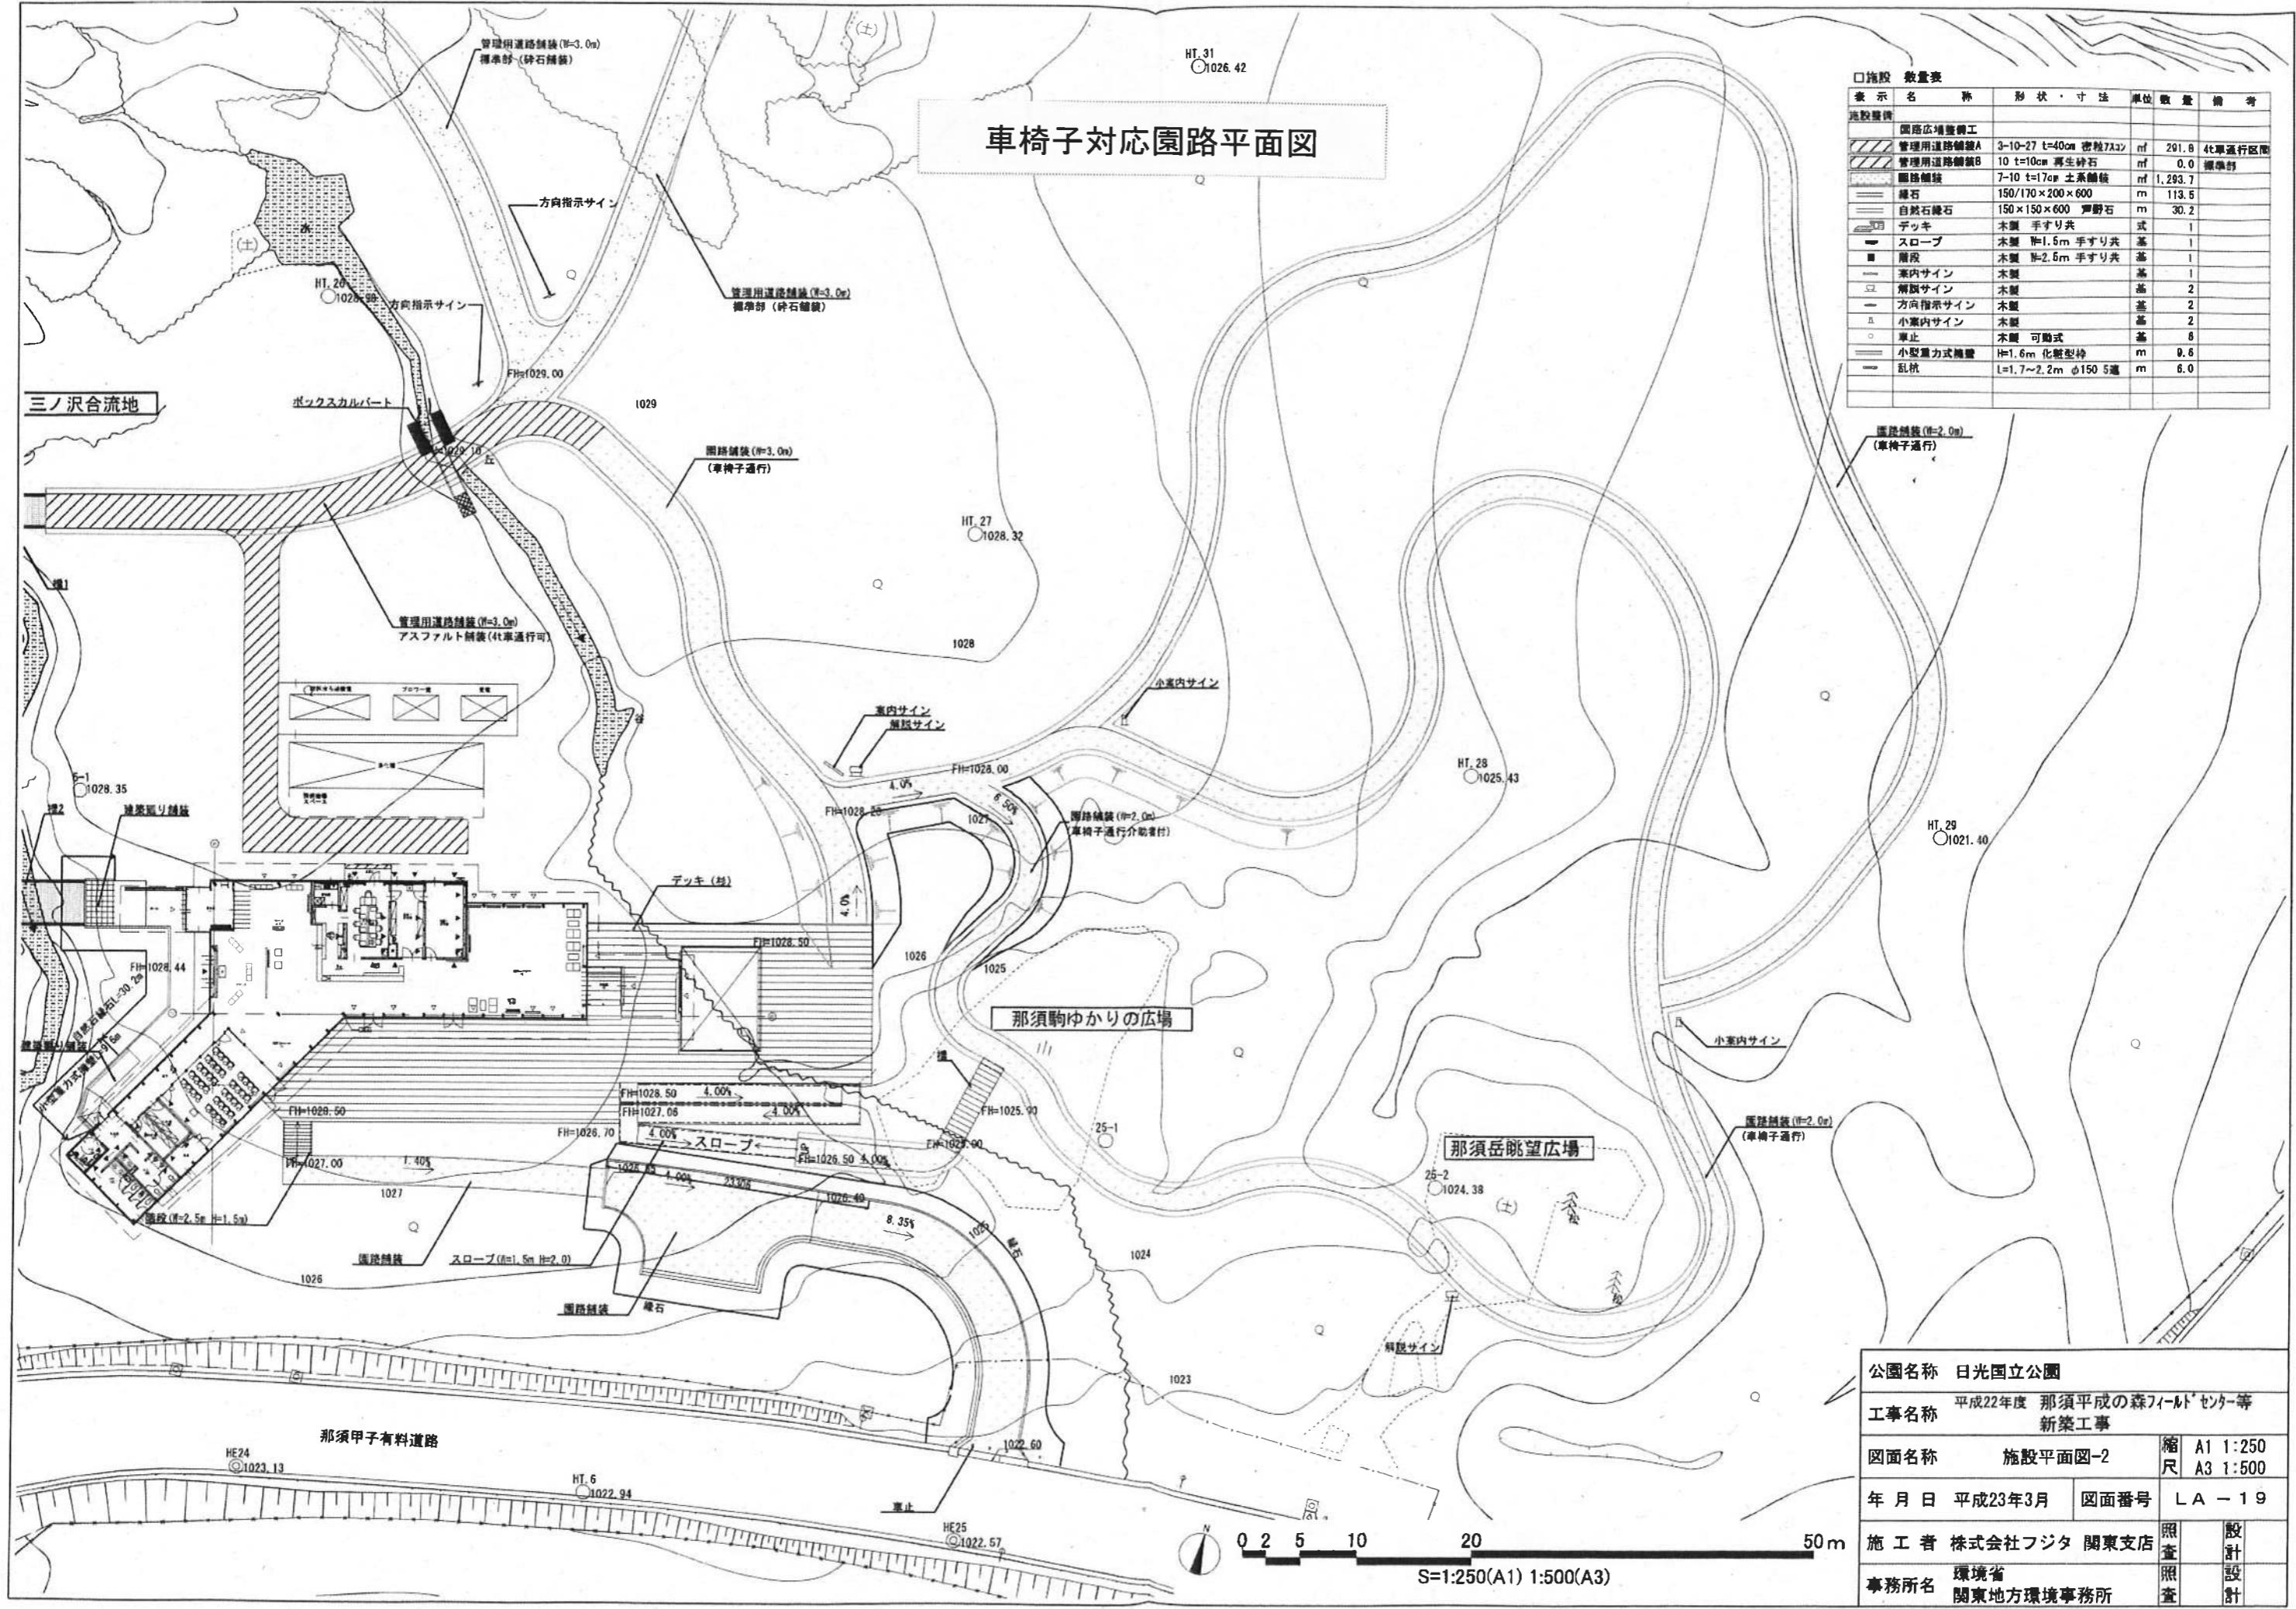


学びの森トイレ立面図

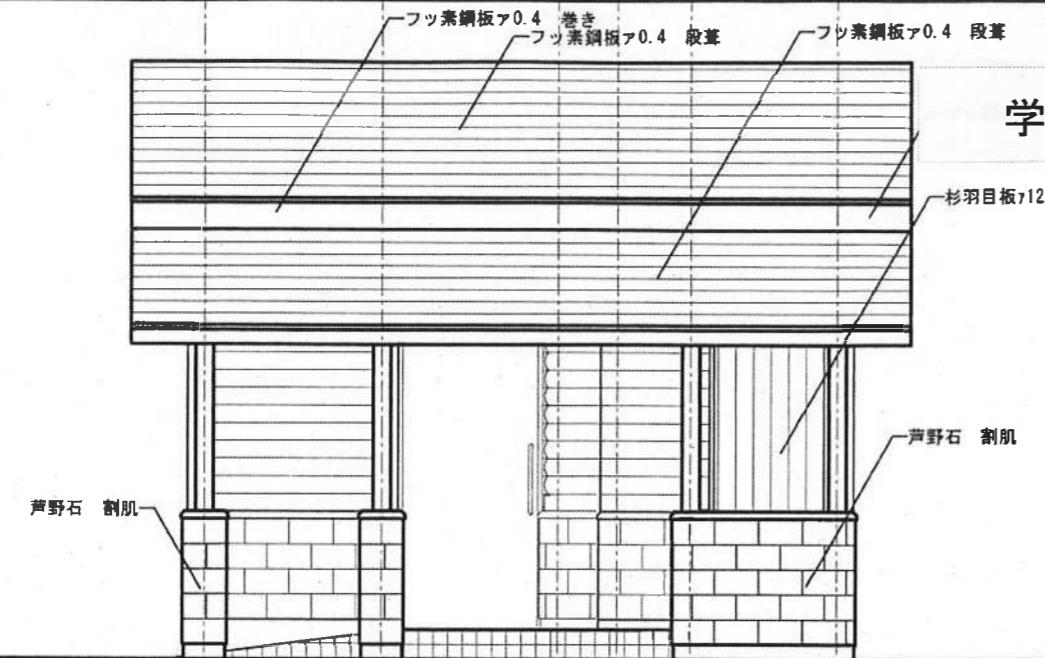


南立面図 1/50

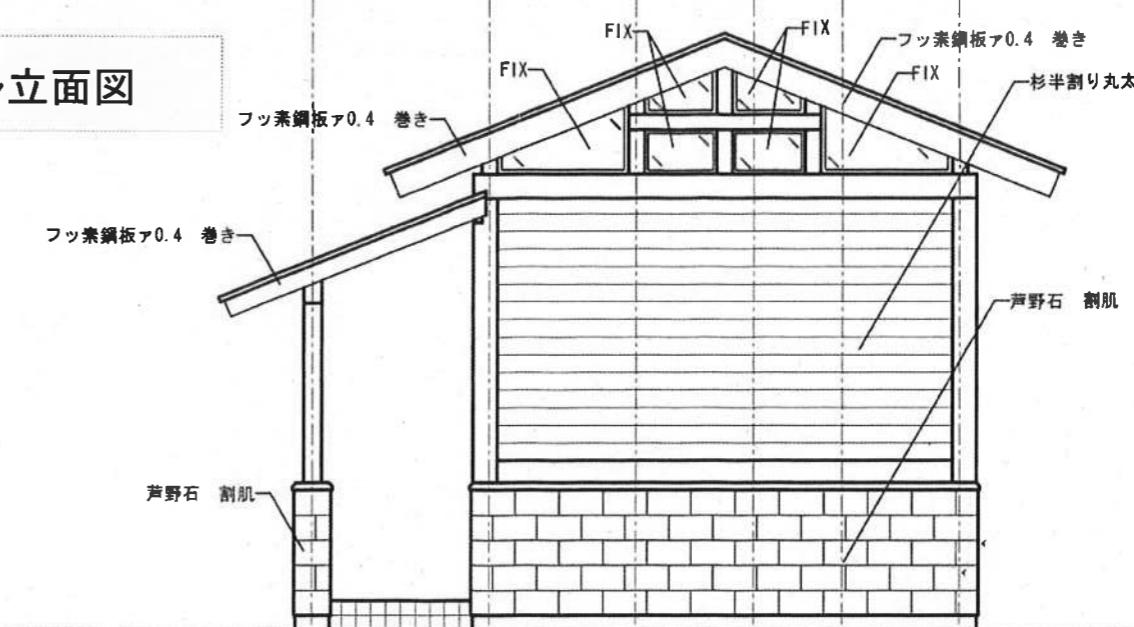

東立面図 1/50

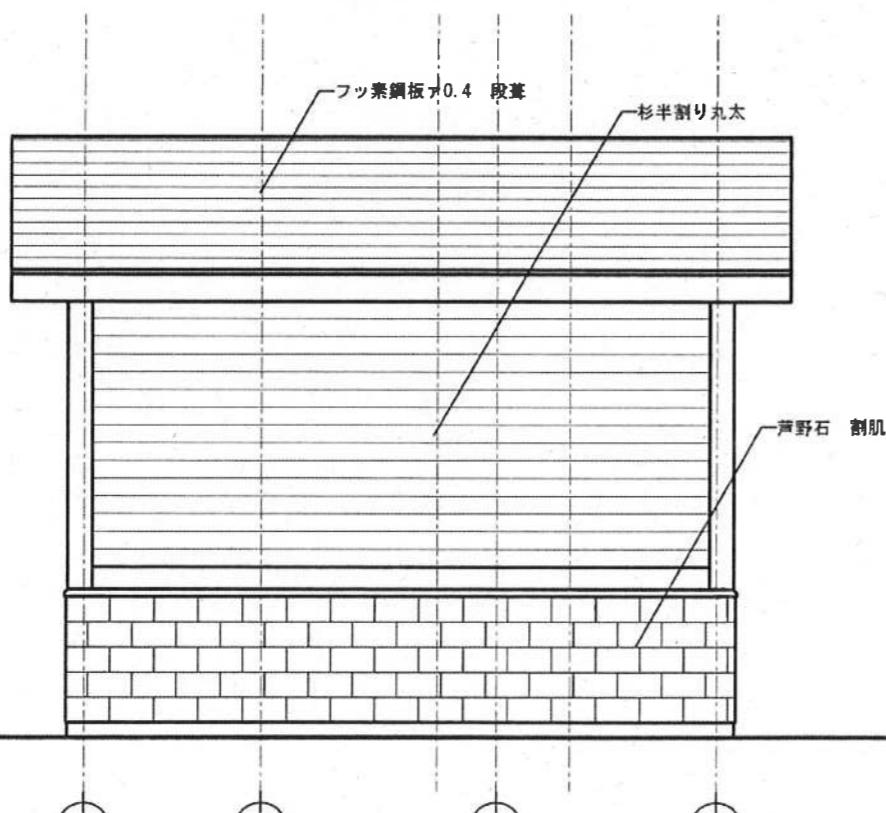


北立面図 1/50

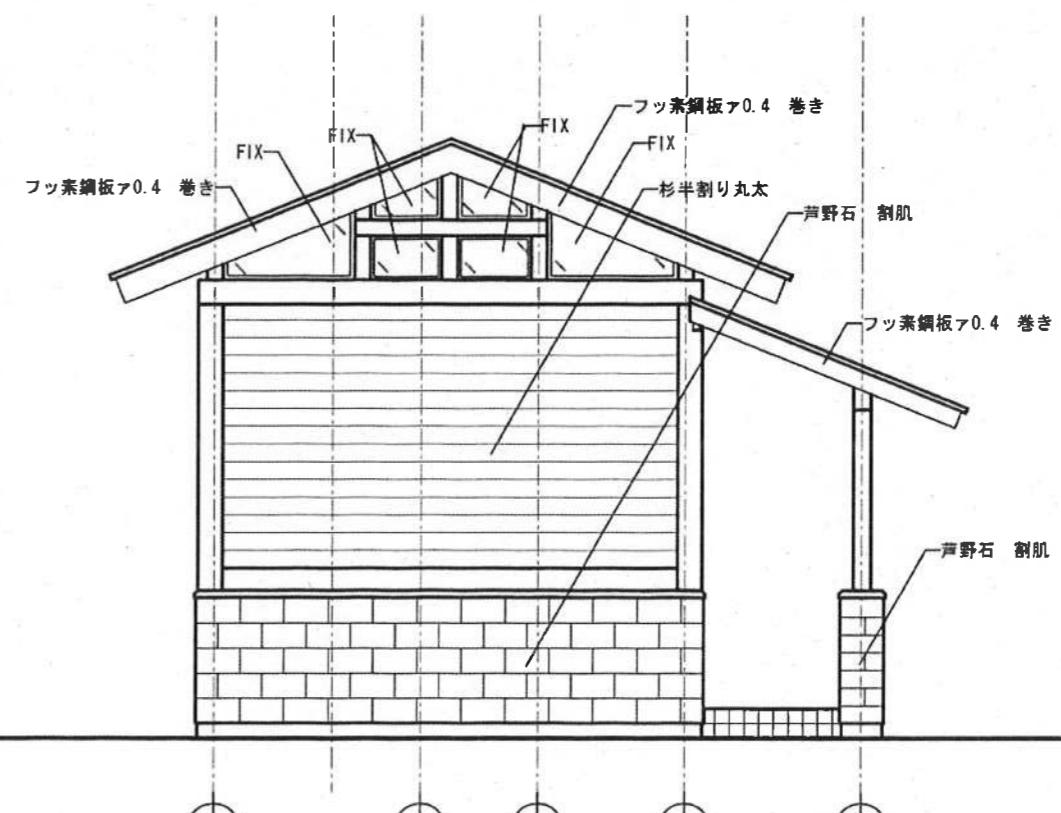


西立面図 1/50

公園名称	日光国立公園		
工事名称	平成23年度 那須平成の森(下部地区) 公衆トイレ新築工事		
図面名称	立面図		縮尺 1/50
年月日	平成24年7月		図面番号 03
会社名	株式会社 高久組	照査	設計
事務所名	関東地方環境事務所	照査	設計

学びの森トイレ平面図

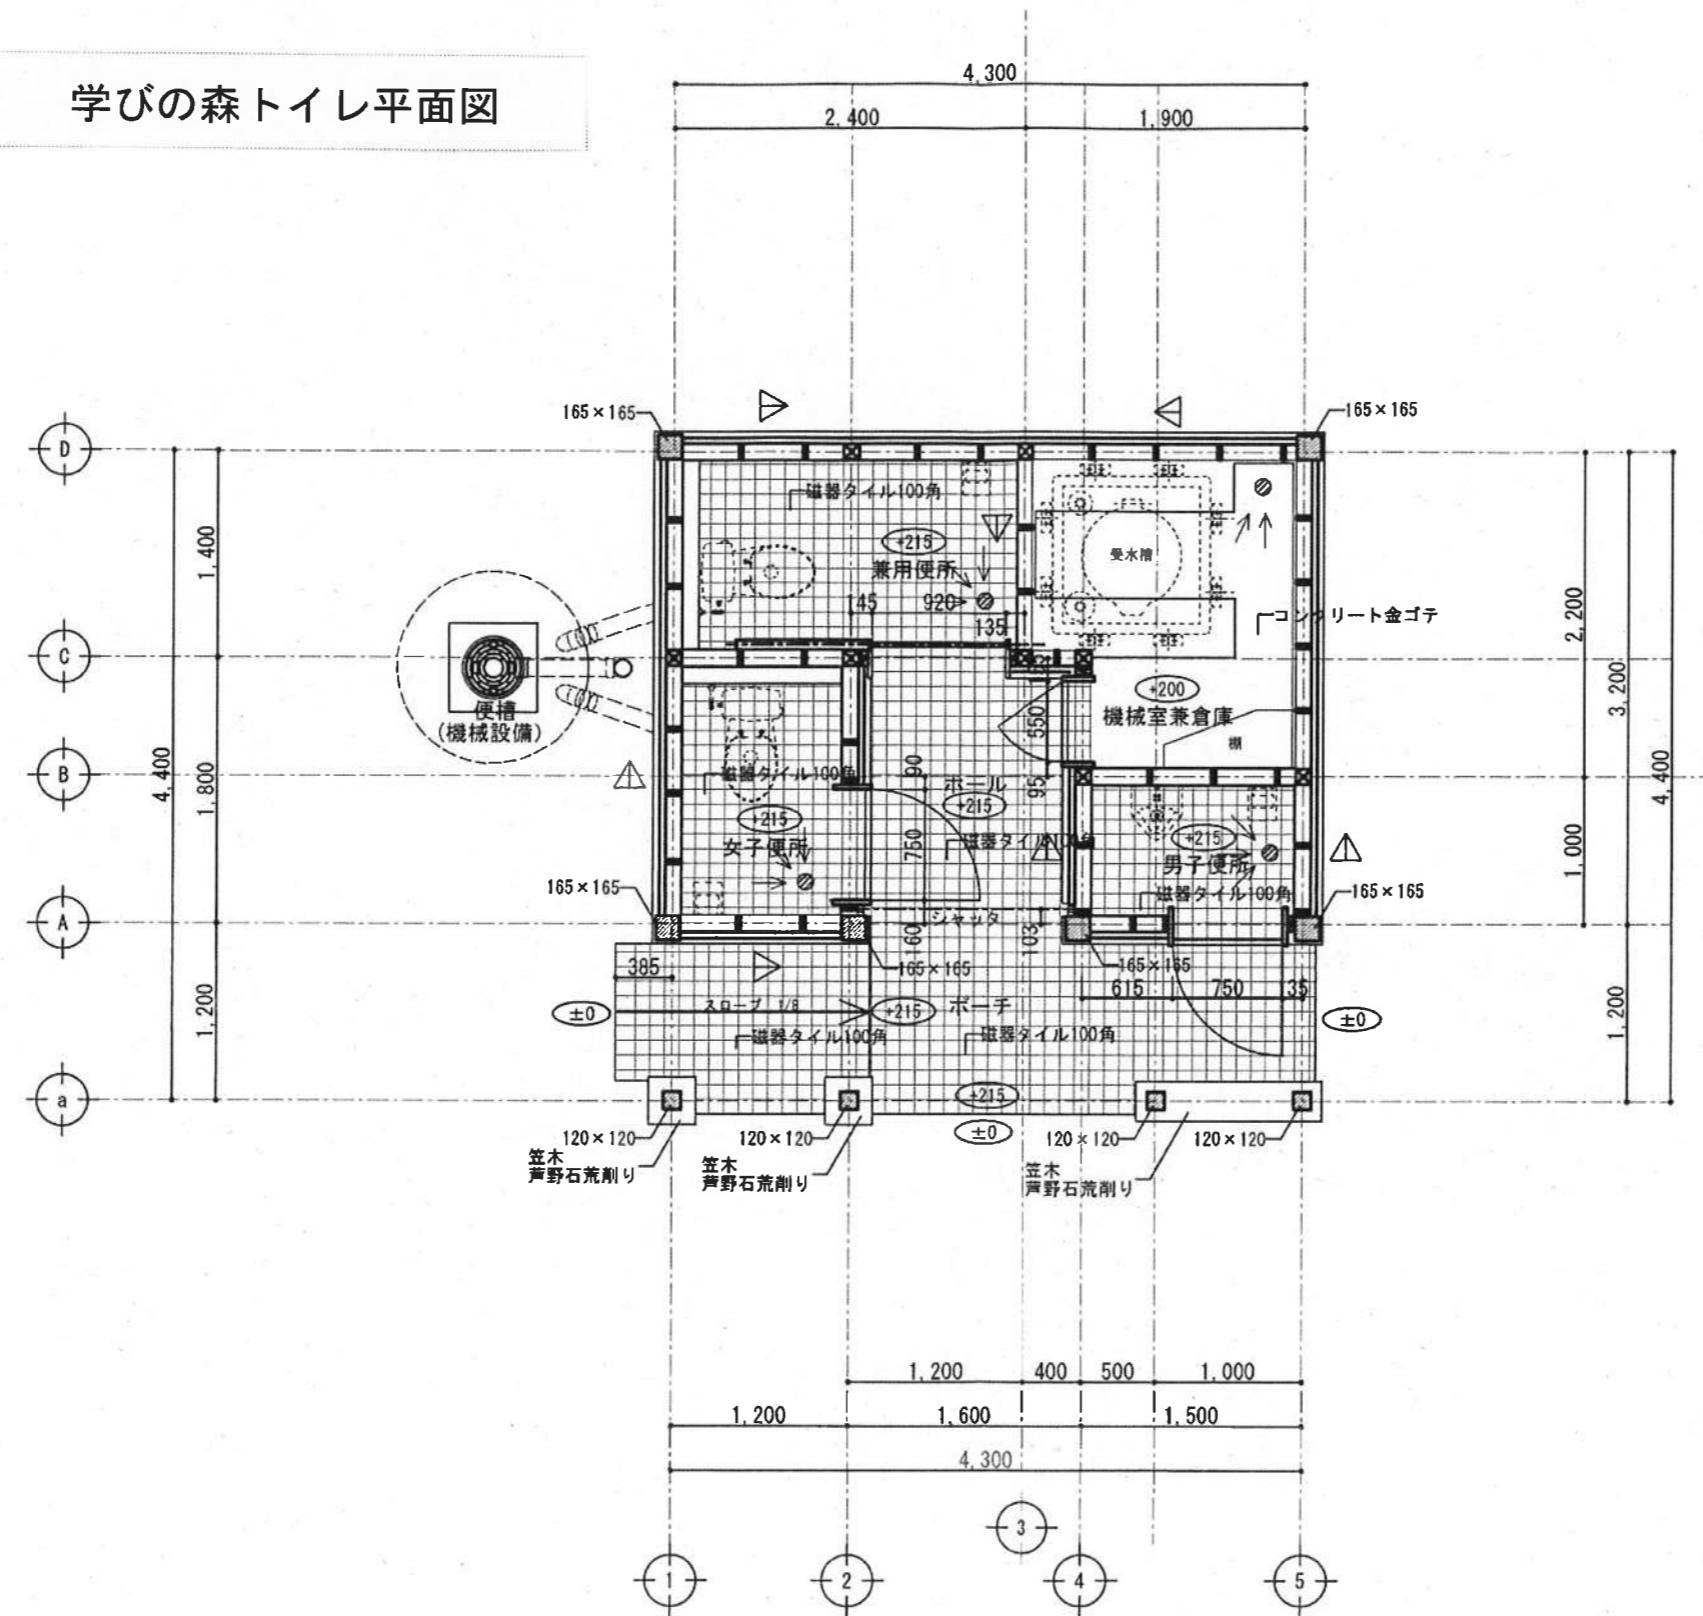


平面図 1/50



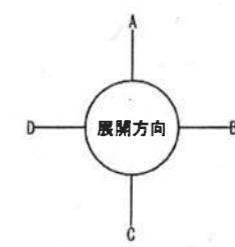


公園名称	日光国立公園		
工事名称	平成23年度 那須平成の森(下部地区) 公衆トイレ新築工事		
図面名称	平面図	縮尺	1/50
年月日	平成24年7月	図面番号	02
会社名	株式会社 高久組	監査	設計
事務所名	関東地方環境事務所	監査	設計

別添2 那須高原ビターセンター平面図等

那須高原ビジターセンター外構図

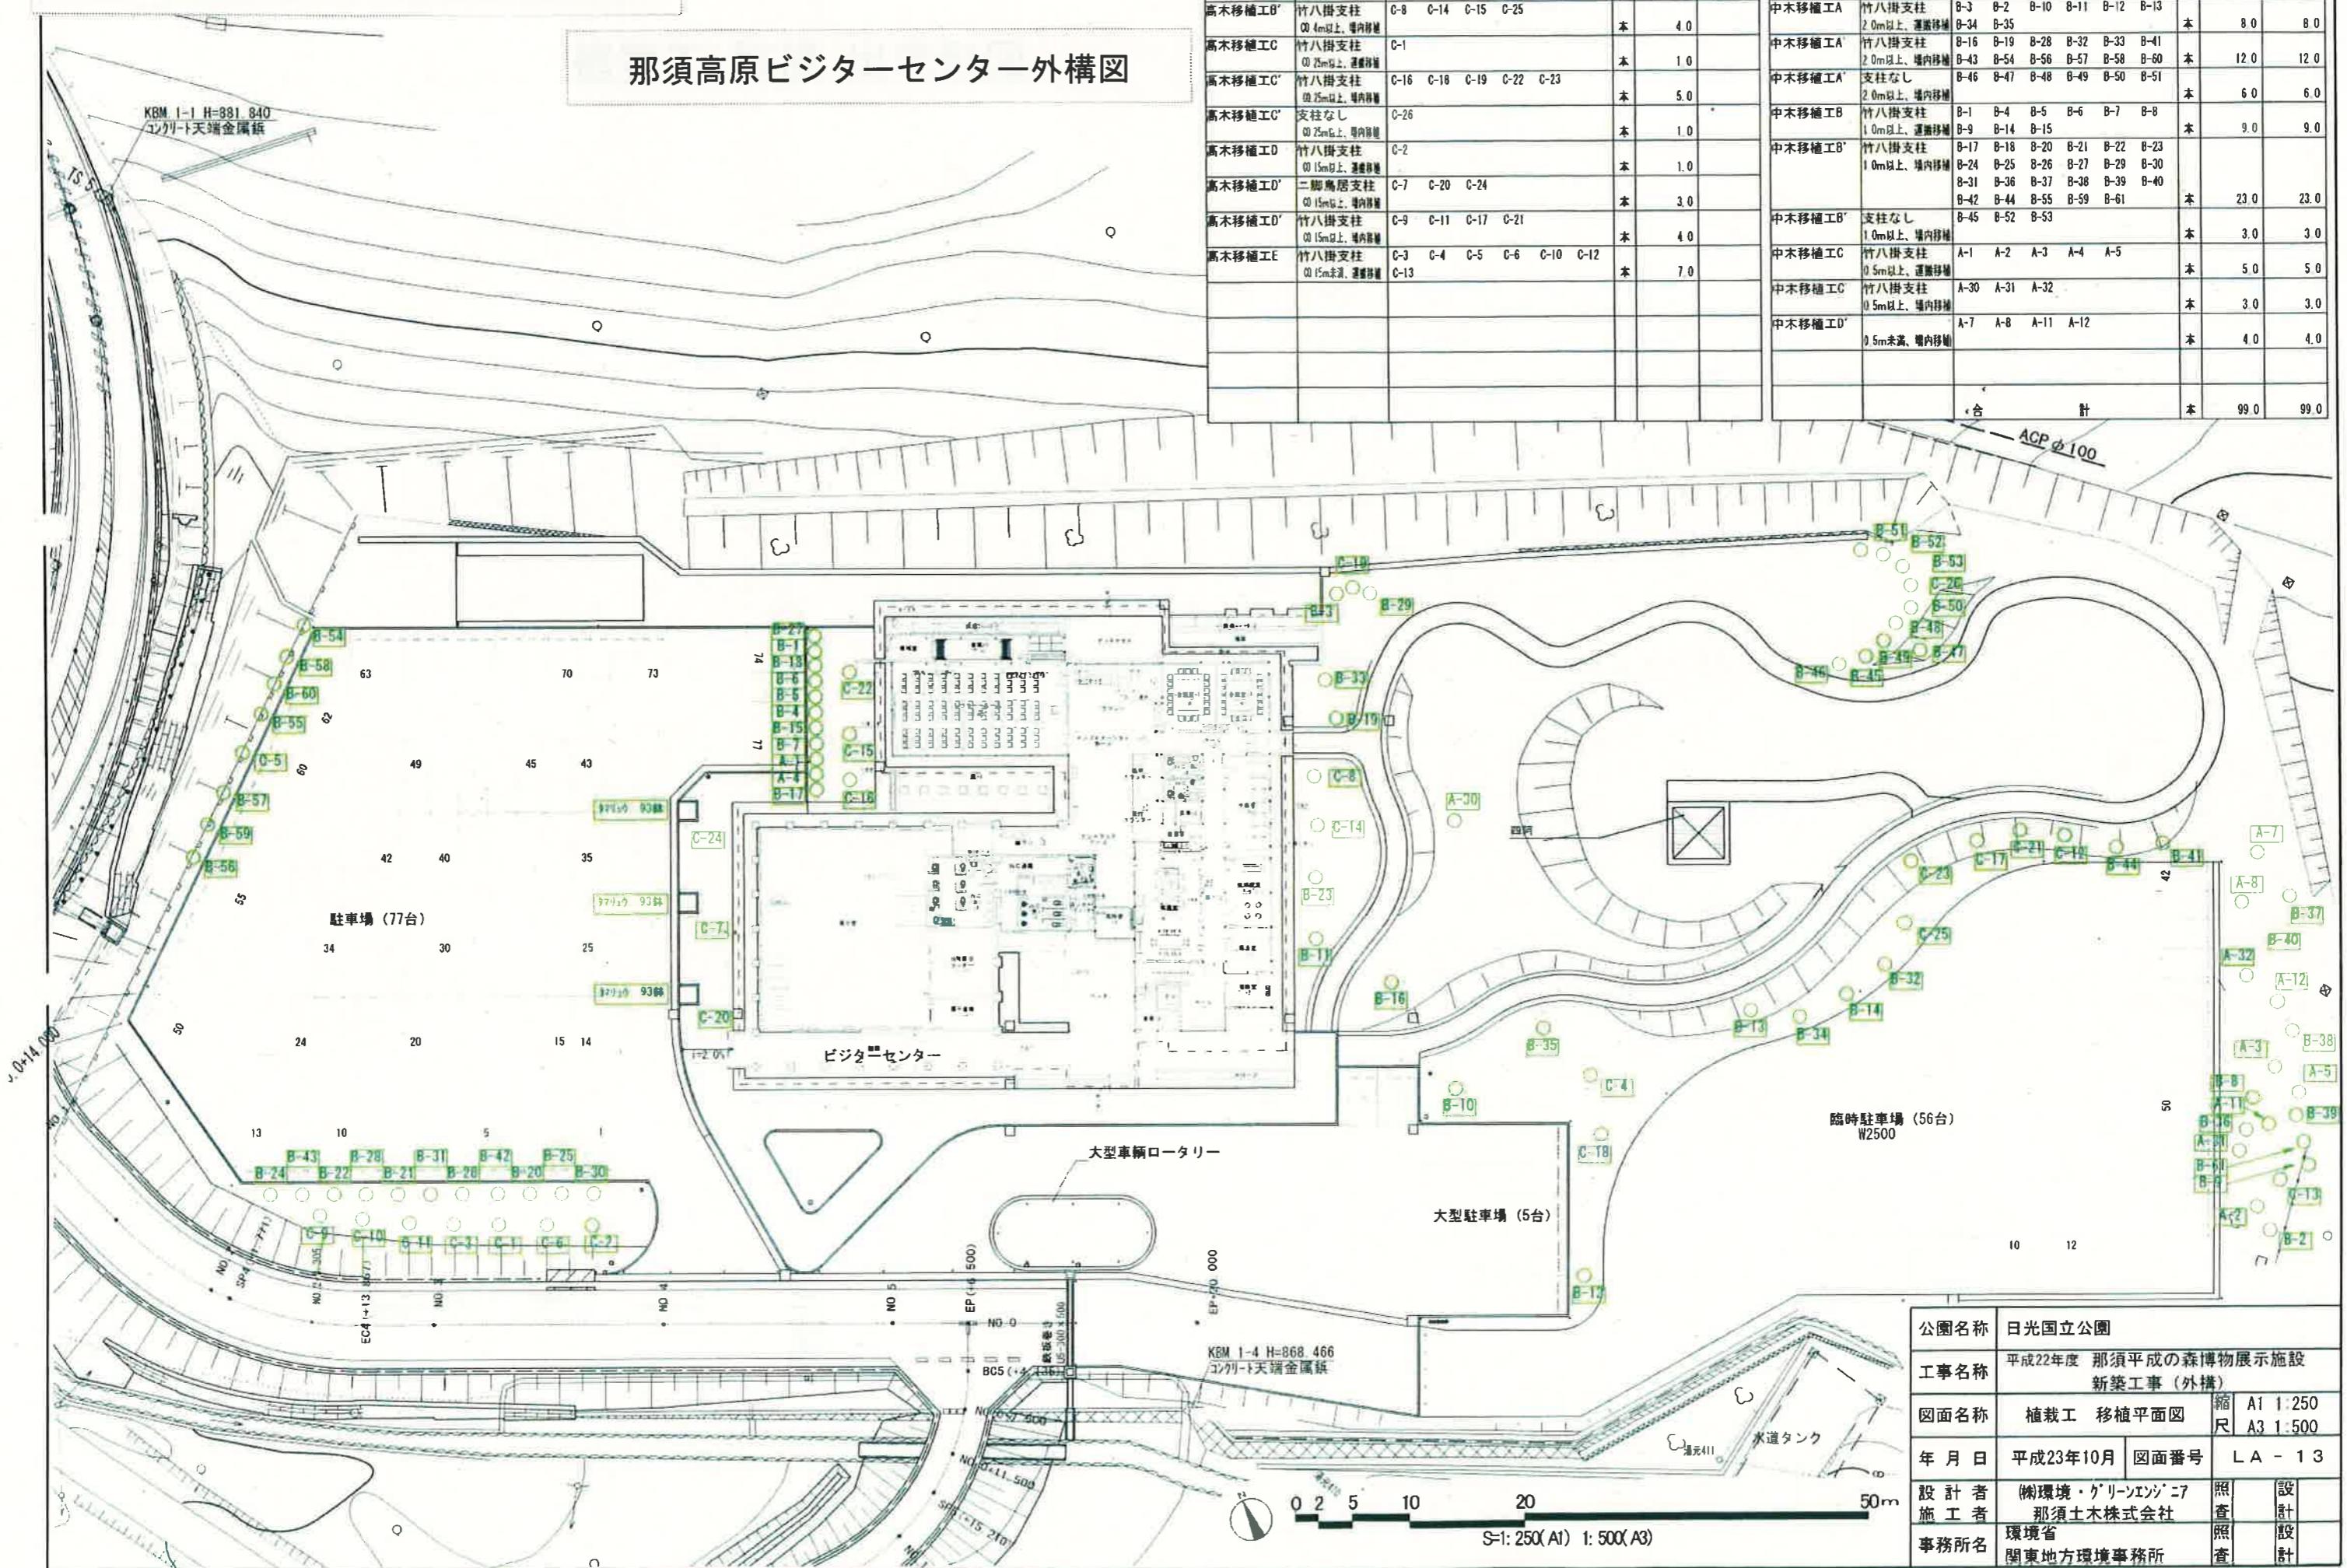

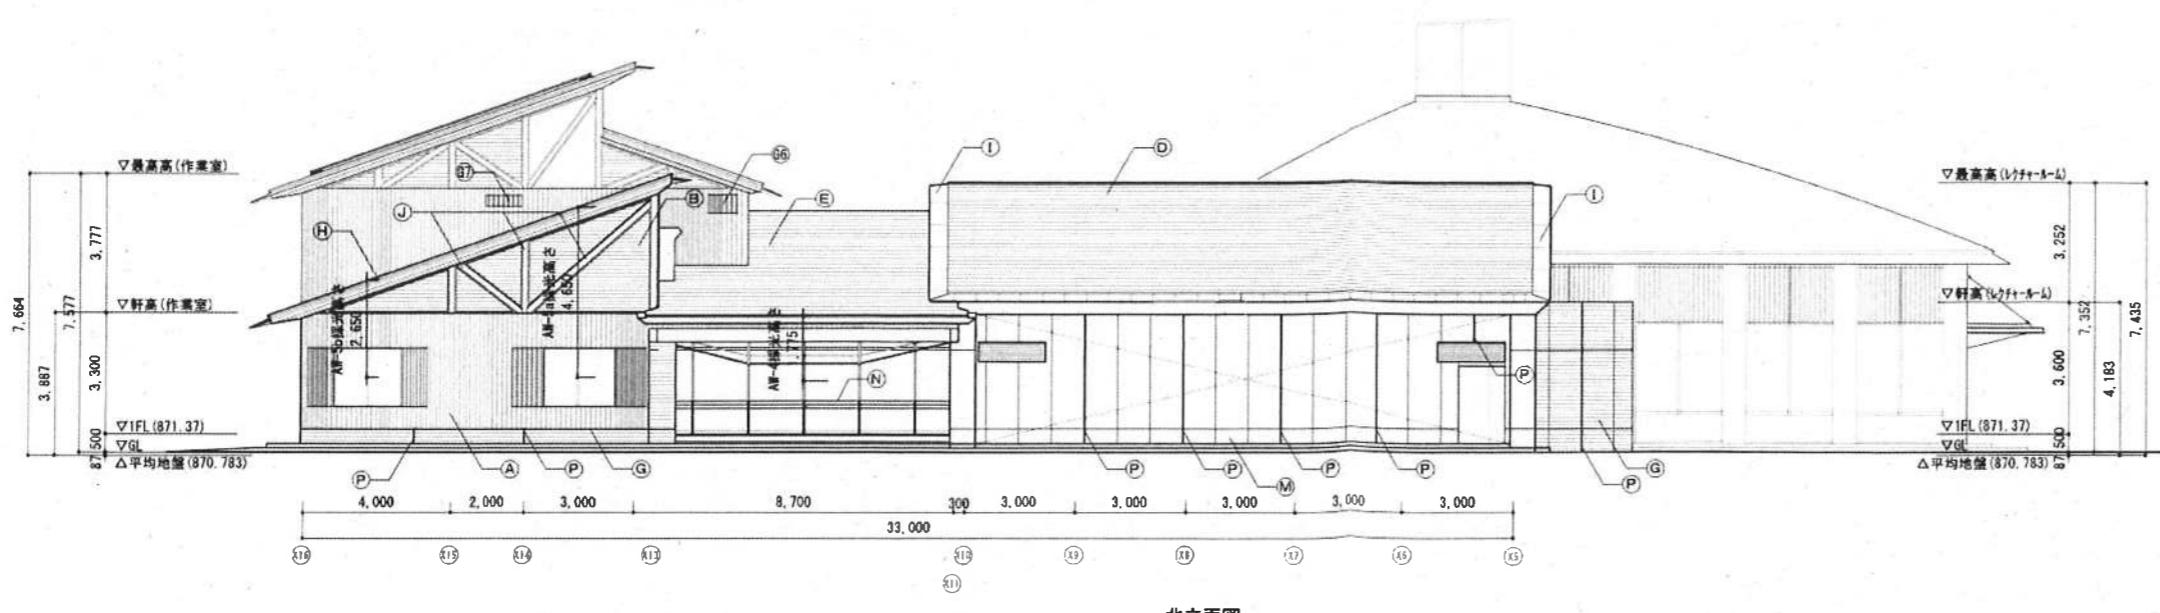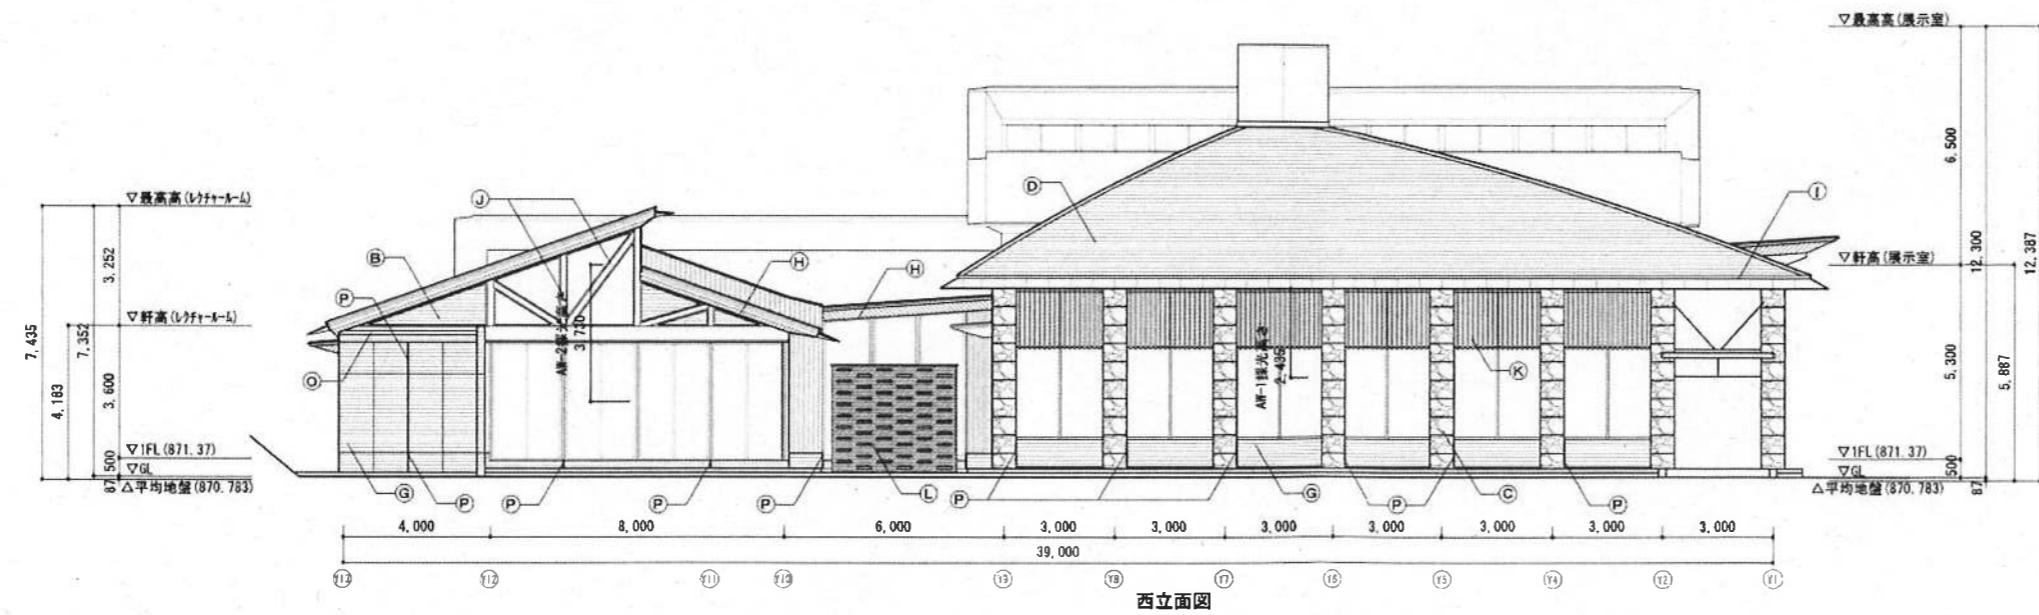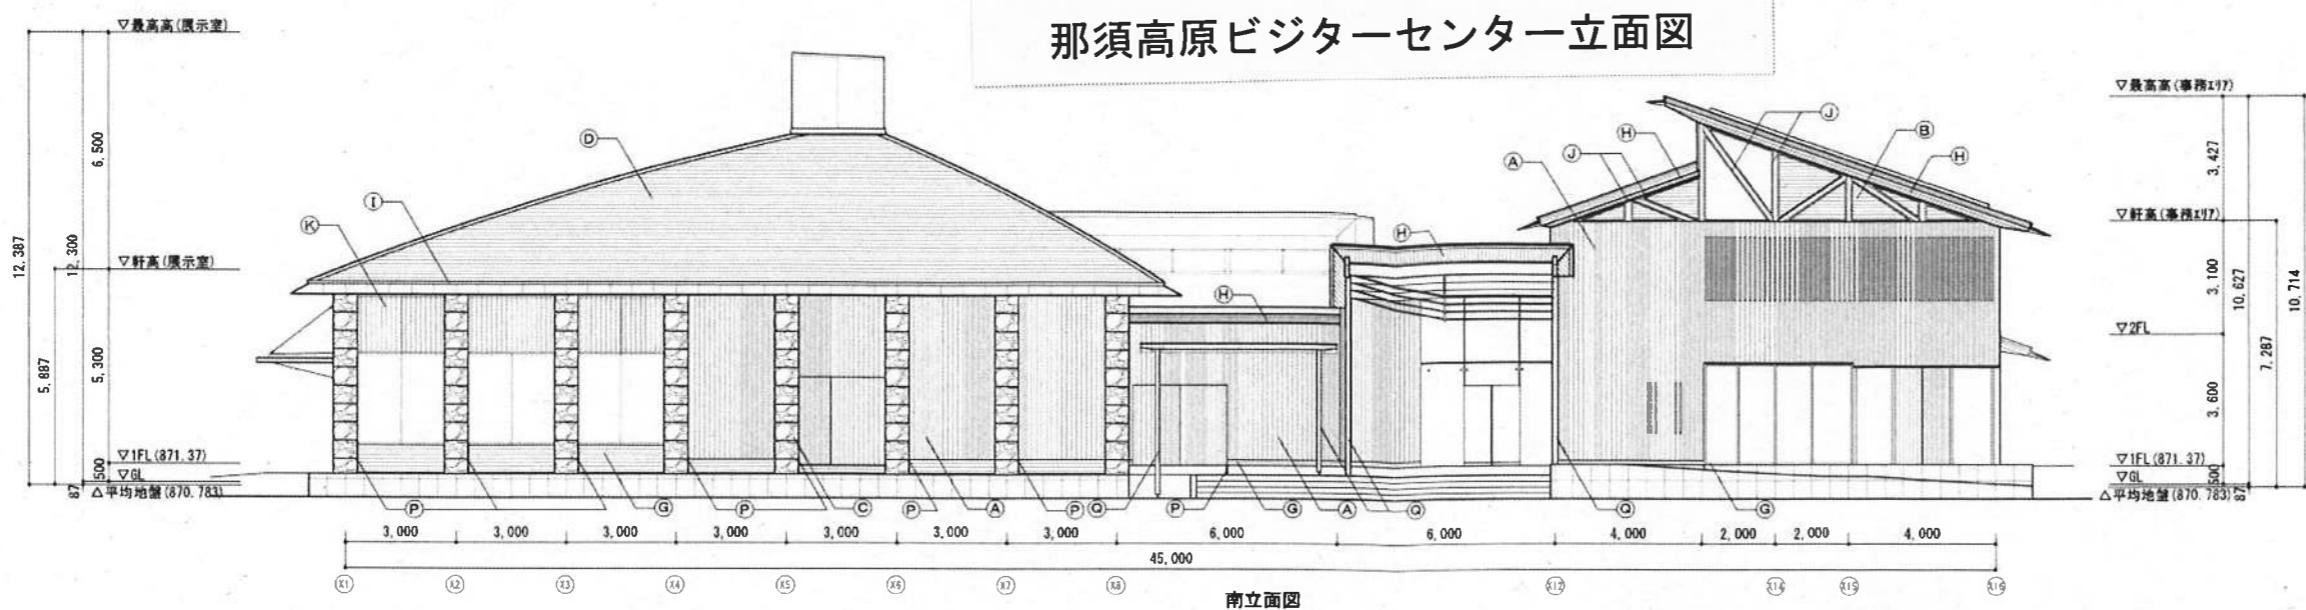

凡例	
(A)	外壁：杉板壁羽目張り Φ25 (本實加工) MH
(B)	外壁：杉板羽目張り Φ25 (本實加工) MH
(C)	柱：声野石コブ出し仕上(乾式工法)
(D)	屋根：定尺ハゼ平臺フッ素樹脂焼付ステンレス鋼板 Φ0.4
(E)	屋根：長尺RCAテンレス溶接工法フッ素樹脂焼付ステンレス鋼板 Φ0.4
(F)	屋根：太陽光発電パネル（電気設備工事）
(G)	杉板本実型枠コンクリート打放しの上 RDC
(H)	軒天：杉羽目板張 Φ12(本實加工) MH
(I)	軒先ブレート
(J)	杉葉成材 MH
(K)	杉ルーバー MH
(L)	防風壁：声野石 水磨き 化粧積み
(M)	コンクリート打放しの上 RDC
(N)	手摺 杉圧密材Φ0×35 SUS FB下地
(O)	SUS水切り
(P)	説明目地 Φ10~20×020
(Q)	鋼管 φ139.8 溶融亜鉛メッキの上 2-U E (メ)
(R)	ガラリ 800×350
(S)	ガラリ 1400×500
(T)	ガラリ 700×300
(U)	ガラリ 1600×500
(V)	ガラリ 2620×500
(W)	ガラリ 800×350
(X)	ガラリ 800×500
(Y)	ガラリ 1000×300

公園名称	日光国立公園
工事名称	平成22年度 那須平成の森博物展示施設 新築工事(建築)
図面名称	立面図 (1)
年月日	平成23年9月
会社名	東洋建設株式会社
事務所名	環境省 関東地方環境事務所
照査	設計
照査	設計

那須高原ビジターセンター平面図

